	亚战97年		しん学は	交校舎ホール天井ほ	かみ修丁事			実施設計書		
	1 190,21 +	义 1河/1	1/1.1/	ススログ・アハ开は	70 以於工事			大心队目盲		
	-	工 事	<del>平</del>	<u>⊒.</u>	加教教第1	5무				
	_=	上	笛 .	7	加软软分	.0 <i>5</i>				
	_									
	_	工 事	場	折	加東市	平木	地 内			
	_	· · ·	7.		,,,	•				
	_	I.	#	重	建築工事					
	_									
							<b>丘</b>	見 加東市		
L							<b>-</b>	:川果田	-	

			为    訳				概    要
	実	施	今回変更		増	額	
			9 Р			円	ホール天井張替工事 ホールトップライト改修工事
設計額							ホールトップライト改修工事
3+ <i>4</i>		I	9 円			円	
請負額							
					77 st	27年 0日20日	
		計	負	日数	<del>-      </del>	27年 9月30日 まで	
 (起工又	は変更理由)						

番号	名	称	内	容	数量	単位	単価	金	額	備	考
	加教教第15号		平成27年度 鴨	川小学校校舎	ホール天井ほか改修	<b>下工事</b>					
A	校舎改修工事				1.0	式					
	直接工事費計										
В	共通仮設費				1.0	式					
С	現場管理費				1.0	式					
D	一般管理費				1.0	式					
	計										
	工事価格										
Е	消費税相当額				1.0	式					
	工事費										

番号	名	称	内	容	数	量	単位	単 価	金	額	備	i	考	
A	校舎改修工事													
1	建築主体工事					1. 0	式							
2	電気設備工事					1. 0	式							
	計													
	HI													
														9

番 号	名称	内 容	数量	単位	単価	金額	備考
1	建築工事						
I	校舎屋根トップライト改修工事		1.0	式			
П	多目的ホール天井改修工事		1.0	式			
Ш	樹木撤去工事ほか		1.0	式			
	計						
							2

1	ı	
∠	L	
-	L	

番号	名称	内 容	数量	単位	単 価	金~	領	備	考	÷
I	校舎屋根トップライト改修工事									
	KIZKI ////IIIS/DZ-F									
	清掃・片付け		52. 8	m2						
	既設トップライトガラス 撤去	網入ガラス +=6 8	50. 3	m2						
		下り棟共		1112						
	棟包み 撤去	鋼板 t=6	18. 3	m						
	水切 撤去	アルミ	34. 4	m						
	奥付水切 撤去	下地材共 壁取合水切共 鋼板 t=0.6	34. 9	m						
	廃材運搬費		1.0	式						
	廃材処分費		1.0	式						
	鉄骨下地	裏貼発泡ポリエチレンフォーム t=2 共								
	フッ素GL鋼板 t=0.45 横葺	継手カバーセット、吊子、三角バックアップ材共	50. 3	m2						
		元旦 一文字S葺 同等								
	ゴムアスルーフィング t=1.0		50. 3	m2						
		ポリスチレンフォーム t=25								
	複合板 t=43	センチュリーボード t=18	50. 3	m2						
	P計									

番号	名称	内容	数量	単位	単価	金 額	備	考	
	棟包み	屋根同材 平板加工 下地野が 半銅板、通し吊子共	12. 4	m					
	下り棟包み	屋根同材 平板加工 捨て板共	5. 9	m					
	腰折れ部補強下地	亜鉛メッキ鋼板 t=0.8加工	34. 4	m					
	軒先水切	屋根同材 平板加工 下地亜鉛メッキ鋼板 t=0.8共	34. 4	m					
	立上り部 フッ素GL鋼板 t=0.45 横葺	裏貼発泡ポリエチレンフォーム t=2共 三角バックアップ材共	19. 2	m2					
		元旦 一文字S葺 同等							
	ゴムアスルーフィング t=1.0		19. 2	m2					
	断熱材ポリスチレンフォーム t=25	2種B品	19. 2	m2					
	下地ハット型金属タルキ	ツメ付品	19. 2	m2					
	同上取付金具	ITLハンガー	19. 2	m2					
	奥付水切	屋根同材 平板加工 下地亜鉛メッキ鋼板、通し吊子共	29.6	m					
	唐草	亜鉛メッキ鋼板 t=0.8加工	29. 6	m					
	壁下部見切	捨て板共	5. 3	m					
	P計								

番号	名称	内容	数量	単位	単 価	<u>/</u>	<b>全</b> 額	備	考
	屋根取付下地 C-100×50×20×2.3	SSC400相当品	405. 0	kg					
	PL-6		196. 0	kg					
	PL-4		266. 0	kg					
	ボルト類		1. 0	式					
	工場製作費		868. 0	kg					
	現場工事費		868. 0	kg					
	運搬費		868. 0	kg					
	シアナミド鉛サビ止め	JISK5625	61. 0	m2					
	P計								
	計								

番号	名称	内 容	数量	単位	単価	金	額	備	考
П	多目的ホール天井改修工事								
	内部足場	枠組棚足場	351.0	m2					
	仕上養生		351.0	m2					
	清掃・片付け		351. 0	m2					
	既設ロックウール吸音板 撤去	捨貼石膏ボード、天井下地共	324. 0	m2					
	電動ルーバー 撤去	スチール枠共	1. 0	式					
	廃材運搬費		1. 0	式					
	廃材処分費		1.0	式					
	地震対策軽量天井システム	下地共 三洋工業 三洋フェ/パSZ耐震断熱天井 同等	357. 0	m2					
	同上壁周囲納め		77.8	m					
	垂れ壁部 断熱天井仕上材 t=20	三洋工業 フェノバ 同等	7. 7	m2					
	軽量鉄骨下地 スタッド50	直貼 @300	7. 7	m2					
	下地構造用合板 t=12		7. 7	m2					
	アルミ見切縁 t=1.0	C型 W105	76. 9	m					
	P計								

番 号	名称	内 容	数量	単位	単 価	金額	備考
	見切縁取付下地材 C-100×50×20×2.3		335. 0	kg			
	既製品アングル		1. 0	式			
	ボルト類		1. 0	式			
	工場製作費		335. 0	kg			
	現場工事費		335. 0	kg			
	運搬費		335. 0	kg			
	シアナミド鉛サビ止め	HISK5625	37.7	m2			
	天井点検口	アルミ 450角	4. 0	ケ所			
	照明器具振れ止め		41. 0	ケ所			
	P計						
	計						

番号	名称	内容	数量	単位	単価	金	額	備	考
Ш	樹木撤去工事ほか								
	仮囲い		1.0	式					
	清掃・片付け	ガードフェンス H1,800 30m程度	1.0	式					
	メタセコイア伐採	胸高直径≒1,000 樹高 40.0m 特殊伐倒吊切り							
	50tラフタークレーン		1.0	台					
	グレーチング部 車両進入路養生	5×10 t=22	4.0	枚					
	伐採手間	高所特殊作業員	1.0	式					
	伐採材 運搬	17.0m3程度	1.0	式					
	伐採材 処分費	5.0t程度	1.0	式					
	飼育小屋屋根 撤去	折版葺 タイトフレーム共	33. 4	m2					
	廃材運搬費		1.0	式					
	廃材処分費		1.0	式					
	P計								

番号	名称	内 容	数量	単位	単 価	金額	備考
	新設飼育小屋屋根 折版葺	カラーGL鋼板 t=0.8 ボルトタイプ	33. 4	m2			
	タイトフレーム		18.8	m			
	メッシュフェンス 脱着	H1,500 10m程度 基礎ブロック共	1.0	式			
		10.10					
	スロープ シーリング	10*10 1.8m*10か所	1.0	式			
	階段補修	蹴上モルタル塗 1段 W=1.0m	1.0	式			
	P計						
	<b>計</b>						


番号	名称	内 容	数量	単位	単 価	金額	備考
2	電気設備工事						
I	電灯設備工事		1. 0	式			
П	火災報知設備工事		1. 0	式			
	計						

番号	名	称	内	容	数	量	単位	単価	i	金	額	1	備	考	12
I	電灯設備工事														
	エコケーブル		EM-EEF 1.6-2C	ころがし		32. 0	m								
	エコケーブル		EM-EEF 1.6-3C	ころがし		68. 0	m								
	エコケーブル		EM-EEF 2.0-3C	ころがし		17. 0	m								
	エコケーブル		EM-EEF 1.6-2C	(管内)		5. 0	m								
	エコケーブル		EM-EEF 1.6-3C	(管内)		5. 0	m								
	エコケーブル		EM-EEF 2.0-3C	(管内)		10.0	m								
	ボックス類					1.0	式								
	照明器具		A LSS9-6800I			41.0	台								
	撤去工事					1. 0	式								
	計														
	н														


番号	名称	内 容	数量	単位	単 価	金	額	備	考
П	火災報知設備工事								
	ケーブル	AE 1.2-4C ころがし	52. 0	m					
	ケーブル	AE 1.2-4C(管内)	10.0	m					
	空気管	SSパイプ メッセン付	247. 0	m					
	感知器	差動式分布型 露出·1個	1. 0	式					
	感知器	差動式分布型 露出・2個	1.0	式					
	立会検査費	P型1級	1.0	工事					
	撤去工事		1.0	式					
	計								


平成27年度 鴨川小学校校舎ホール天井ほか改修工事


加東市

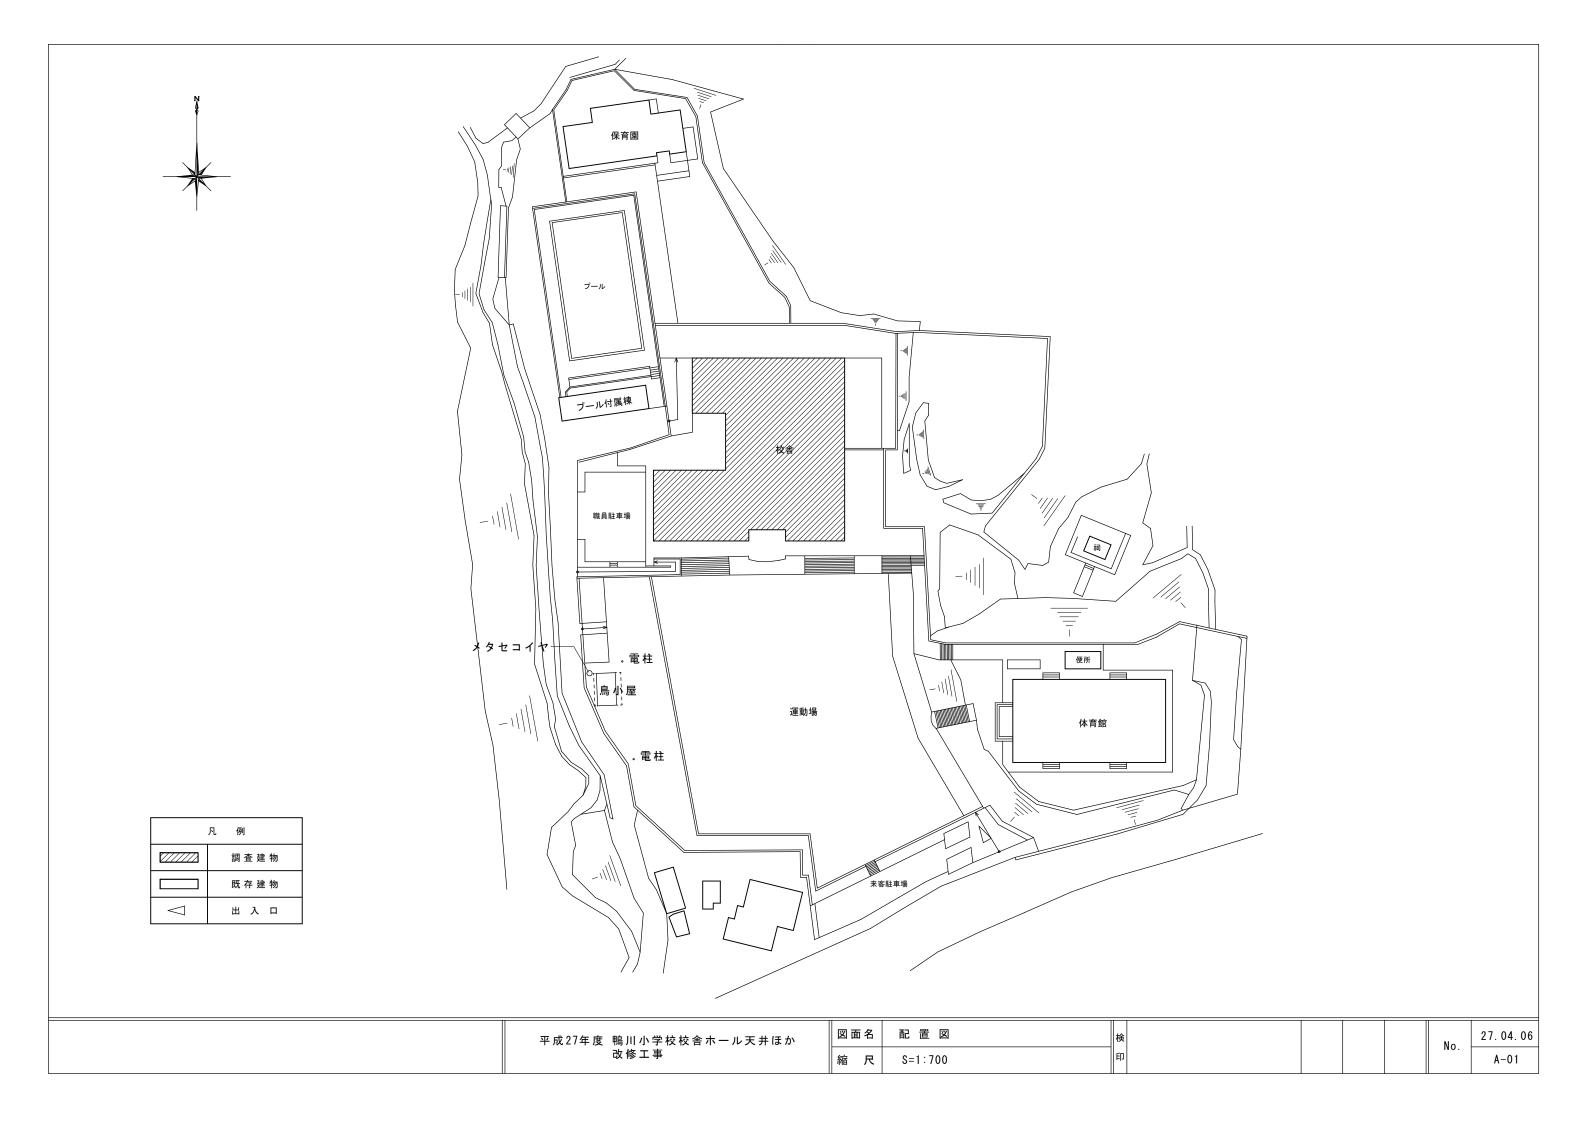


建築改修工事特記仕樣 ※放計図書優先順位 ()資質優秀書 ②現場股明書 ③仲尼仕様書 ④放計図 ⑤標準仕様書	12 建築基準法による 風圧力等の指定	(3.5.4)<(3.9.3)<(5.12.5)<(13.2.3) (13.3.3)           適用工事         建築基準法の指定	3 1	アスファルト防水	改修工法の種別 新規防水層の種別 改修工	(3.1.4)(3.3.3)(表3.1.1)(表3.3.3~10) 法の種類 施工箇所	6	① 改修範囲	既存壁の撤去に伴う当該壁の取合う天井、壁、床の改修範囲 〈6.1.3〉 ・壁厚程度とし、既存仕上げに準じた仕上げを行う。	7 1	防火材料	(7.1.3) ②屋内の壁及び天井の仕上げは、建築基準法に基づく基材同等の認定表示の
1. 共通仕様 図面及び特配仕様書に記載されていない事項は、すべて国土交通省大臣官房官庁営繕部監修の「公共建	MINAMIK	・合成高分子系ルーフィングシート       風速(V0)         ・アルミニウム笠木       地表面粗度区分	防		• D – 1 • D I – 1	A V 注 聚	内		・図示の範囲   天井内の既存壁の撤去に伴う当該壁の取合う天井の改修範囲	塗		あるものとする。 ・次の箇所を除き防火材料とする。 ( )
築改修工事標準仕株書(最新版)」(以下、「改修標準仕株書)という。)による。ただし、「改修標準仕 株書」に記載されていない事項は、「公共建築工事標準仕株書(最新版)」(以下「標準仕株書」という。) 版)」(以下「標準仕株書」という。)及び「建築物解体工事共進仕株書(最新版)」(以下「解体共進仕株		- 折板屋根葺 - 金属板屋根葺 - 金属板屋根葺 - ガラスブロック	水		・E-1 アスファルトの種類 JIS K2207の。	JIS表示認証製品 ※3種 <3.2.2>	装		・壁面より両側600mm程度とし、既存仕上げに準じた仕上げを行う。 ・図示の範囲 天井の撤去に伴う取合部の壁面の改修	装 2	錆止塗料塗り	下地     種別     下地調整     塗装種別     塗料種別       蘇綱面     新規     ○RA種・RB種・RB種・OR種 ○ QA種(見え掛かり)     ○A種
書」という。)による。なお、施工条件明示書は特配仕様書に含める。 2. 特配仕様	13 設計GL 14 施工調査	・図示 ・現状平均地盤高 施工教量調査 (1.5.2)	改		種 類 · 平面部脱気型	・設けない <3.3.3> ・立ち上がり部脱気型 !造所又はその指定業者とする。	改		・ 既存のまま ・ 図示の範囲	改		- B種(見え隠れ) - B種 塗替 ・RA種 ⊙RB種 ・RC種 ・A種 ・B種 ⊙C種 〈9節の場合〉
1)項目は、番号に〇印のついたものを適用する。 2)特記事項は、〇印のついたものを適用する。 〇印のつかない場合は※印のついたものを適用する。	14 池土岡里	RD	修 2	伸縮調整目地	・成型伸縮目地(天端 EPTゴム	、サイド ブチルゴム製) <3.3.2><3.3.5>	修	2 既存床の撤去 ・下地補修	既存床仕上げの除去方法 ・標準仕様書による。 (6.2.2(a)>	修		亜鉛めっき 鋼面     新規     - RA種 - RB種 - RC種 - A種 - B種 - C種 新規 - RA種 - RB種 - RC種 - A種 - B種 - C種 塗替 - RA種 - RB種 - RC種 - A種 - B種 - C種 (今節の場合)
<ul><li>○印と※印のついた場合は、共に適用する。</li><li>3)特記事項に記載の</li><li>&gt;、()及び[]内の表示番号は、それぞれ「改修標準仕様書」、</li></ul>			II 3	改質アスファ ルトシート防;	改修工法の種別 新規防水層の種別 改修工法の利 ・AS-1	(3.1.4)<3.4.3)<表3.1.1)<表3.4.1~2)		3 改修後の 床の清掃範囲	○当該室全体     ・図示の範囲       〈6.2.2(c)〉     □	I 3	合成樹脂調合 ペイント塗り	〈7. 2. 2〉〈7. 4. 2~5〉〈表7. 2. 1~3〉〈表7. 4. 1~3〉
「標準仕様書」及び「解体共通仕様書」の当該項目、当該図又は当該表を示す。 3. 特記仕様書の範囲			事		· A S - 4 · A S I - 1	・シルバー	事	4 既存壁の撤去 ・下地補修	間仕切壁搬去に伴う他の構造体の補修方法 (6.3.2(a)> (4.4.9)による (	事	(SOP)	木部   新規   ・RA種 ⊙RB種 ・RC種   ・A種(外部)   ⊙1種   ⊙B種(内部) ・C種   ・2種
特記仕様書は、本特記仕様書のほか以下の〇印のもので構成する。 - 構造特記仕様書 ○電気設備工事特記仕様書 - ○解検工事特記仕様書 - ○解検工事特記仕様書 - ・ ・ ・ ・ ・ ・ ・ ・ ・ ・ ・ ・ ・ ・ ・ ・ ・ ・ ・	15 技能士	・適用する ・適用しない				・設けない <3.4.3> ・立ち上がり部脱気型 !造所又はその指定業者とする。		9 軽量鉄骨天井 下地材	野縁などの種類 〈6.6.2〉〈表6.6.1〉 屋内 ・19型 ・25型 (室名: ) 屋外 ・19型 ・25型			塗替 - RA種 ○ GRB種 - RC種 - A種 ○ BB種 - CE種   鉄鋼面 - 新規 ○ RA種 - RB種 - RC種 - A種 ○ BB種 - CE種   塗替 - RA種 ○ RB種 - RC種 - A種 ○ BE種 - CE種 - 2種
4. その他	16 工事経過記録	○工事経過報告書を、毎月1回監督職員に提出する。 (内容:日誌、天候、工事進捗状況、工事進捗状況写真、その他監督職員の指示する事項)	4	合成高分子系ルー フィングシート防	改修工法の種別	(3.1.4)(3.5.3)(表3.1.1)(表3.5.1) 種類 施工箇所 仕上塗料			インサート ・既存インサートを使用する ・あと施エアンカーを設ける 〈6.6.4(a)〉 あと施エアンカーの引抜き試験			
石綿等の取扱いについては、石綿障害予防規則(平成17年2月24日厚生労働省令第21号)(以下、「石綿 則」という。)を通守すること。	① 工事関係図書 (提出書類)	<ul><li>○下記に定める図書等を監督職員に提出し承諾を受ける。監督職員は下記に定める る他、必要な図書の提出を求めることがある。</li><li>○提出都数は各 2 â</li></ul>			· SM-2	・カラー・シルバー			・行う ・行わない (6.6.4(a)) 耐震性を考慮した補強			新
5. 工事の概要 ・(1) 校舎多目的ホール天井改修 ・(2) トップライト鋼板噴改修		<ul><li>○工事着手届</li><li>○現場代理人届</li><li>○監理(主任)技術者届</li><li>○コリンズ登録写</li><li>○総合施工計画書</li><li>○工種別施工計画書</li><li>○実施工程表</li><li>○下請業者承諾願</li></ul>			種 類 • 平面部脱気型	・設けない			・行わない ・行う(補強方法と補強箇所は図示による) (6.6.4(i)) 耐風圧性を考慮した補強(ピロティ、屋外軒天井等)     ・行わない ・行う(補強方法と補強箇所は図示による) (6.6.4(k))		合成樹脂 エマルション	⟨7.2.5~7⟩<7.10.2⟩
(2) 「マンノカー「卵板の臭以形」 (3) 第   項   目   特 記 事 項	4	● ・	5	塗膜防水	改修工法の種別	造所又はその指定業者とする。 <3.1.4><3.6.3><表3.1.1><表3.6.1>		10 軽量鉄骨 壁下地材	スタッド, ランナーなどの種類は〈表6.7.1〉による。		ペイント塗り (EP)	コンクリート面 新規 ○RA種 · RB種 · RC種 ○A種 · B種 · C種 A L C バネル面 塗替 · RA種 ○RB種 · RC種 ・A種 ○B種 · C種 細 畑 成
1 ② 適用範囲 ②本仕様書は、建築物等の模様替え及び修繕(以下「改修」という。)係る建築工事に適用する。	18 完成時の提出書類				新規防水層の種別         改修工法の相           ・X-1         ・X-2	<u>類</u> 施工箇所 仕上塗料 ・カラー ・シルバー		11 体育館の 鋼製床下地	・JIS A 6519のJIS表示認証製品			セメント板面 モルタル面 新規 ・RA種 ○RB種 ・RC種 ○A種 ・B種 ・C種 ○1種
		○完成図 (○意匠図 ・構造図 ○段備図 ・外構図 ・造成図)を提出。 (○原図: 胶料画・の原図訂正を可とする。) 提出部数 1 部 (○原図版 2 つ折製本 (表紙文字入) 提出部数 2 部			脱気装置 ・設ける	・設けない <3.6.3>		12 ビニル床 シート張り	JIS A5705のJIS表示認証製品   (6.8.2)<6.8.3>   種類   記号   色柄   厚さ(mm)   特殊機能   工法			<u> </u>
般 3 一般事項 ○工事施工中に予期せぬ事態や疑義が生じた場合には、監督職員に報告の上、指示		・縮小版2つ折製本(A3版)(表紙文字入)     提出部数 部       ・縮小版2つ折製本(A4版)(表紙文字入)     提出部数 部			施工業者 防水層製品の製	・立ち上がり部脱気型  造所又はその指定業者とする。			・発泡層の     ・FS     ・無地     ・2.0     ・帯電防止     ・熱溶接       ないもの     ・TS     ・マーブル     ・2.5     ・帯勤荷重     ・突付け       ・発泡層の     ・HS     ・     ・     ・			ボード等の面 ORB種(その他) ・RC種 -
共 に従うこと。		●完成図面データ(CD) 提出枚数 1 枚 (完成図面データはJWW形式又はDXF形式とする。) ・施工計画書 提出部数 2 部	6	シーリング材料の 種別及び施工箇所	・被着体に応じたものとし、〈表3.7.1〉によらない箇所及びシー 〈表3.7.1〉によらない箇所	7.1>を標準とする。		13 ビニル床	あるもの · K S		可動間仕切 (パーテーション)	構造形式による種類 スタッド式密閉形 (20.2.3) 構成材の種類 アルミニウム合金系又はスチール系
通 ○施工体系図を現場に掲示すること。		- 施工図 提出部数 2 部 ・保全に関する資料 提出部数 2 部 ・官公署届出書類	7	シーリング改修工法	改修工法の種別	〈3. 1. 4〉〈3. 7. 4~8〉〈表3. 1. 2〉		タイル張り	種類 配号 寸法 厚さ(mm) 特殊機能	ᄀ		パネル表面材 焼竹塗装鋼板 (標準色) t=0.5以上 適音性 36dB以上 防火性能 不燃
事   項 (4) 工事実績情報   ・適用しない (1.1.4)		・建築物等の保守に関する説明書 ・主要な材料・機器一覧表			改修工法の種類 ・シーリング充てん工法 ・シーリング再充てん工法	施工箇所			- エールボアイル - ・・・・・・・・・・・・・・・・・・・・・・・・・・・・・・・・・・・	= 3	移動間仕切 (スライディングドア)	パネルの操作方法による種類 規定しない (20.2.4) パネル表面材の材質及び仕上 製造所仕様の化粧鋼板 (標準色) t=0.5以上
□ (CORINS)の登録 □ ○適用する (請負精算額が500万円以上の場合) 受注時、変更時及び完了時にあらかじめ監督職員の確認を受け、登録手続きを		・機器取扱い説明書 ・機器性能試験成績書			・			14 ビニル床タイル ビニル床シート	・帯電防止性能評価 (JIS A 1445) 1.2~3.1程度	۳      ا		パネル圧接装置の操作方法 ハンドル回転式又はワンタッチ上下式 適音性 防火性能 不燃
行い、工事カルテの受債書を、監管職員に提出すること。 (請負額が2,500万円未満の場合は、受注時のみ) (の下路契約の機節が4,500万円を超える場合は、施工体制合帳及び施工体系図を提出する。	19 CADデータ 20 完成写真	○CADデータは(・有價 ○無價 )で配布する。 ・作成しない	8	とい	・といの材種等	〈3. 8. 2〉〈表3. 8. 1〉〈表3. 8. 3~4〉		の特殊機能	又は耐電圧 (JIS L 1023) 8ky以下   ・帯電防止性能評価 (JIS A 1445) 3.2~5.1程度   又は漏えい抵抗値(JIS A 1454)0.1×1010オーム未満	及 4	トイレブース	取り付け用あと施エアンカー 材質、寸法等は図示又は製造所の仕様による 表面材 メラミン化粧板 (20.2.5)
(5) 施工体制 (6) 売生材の処理は、再生資源の利用の促進に関する法律、廃棄物の処理および清精(1) に関する法律、建設廃棄物処理指針、その他関係法令によるほか、建設副産場		○作成する     分類     サイズ     撮影箇所数     部数     提出様式       ○カラー     ○L     ○写真撮影変領の     ○1部     ○工事用アルバムA4版			材         性           ・配管用鋼管 (SGP)           ・硬質塩化ビニル管 (VP)	Mo 路 ・〈表3.8.3~4〉により行う			- 帯電防止性能評価 (JIS A 1445) 5.2以上 又は漏えい抵抗値 (JIS A 1454) 0.1×107オーム未満	ぴ		幅 木 ステンレス製 H=60 フレーム アルミ製 厚 40中心吊りアール形アルミ製エッジ
正処理推進要網に従い適切に処理し監督職員に報告する。 ②廃棄物の処理を委託する場合には、運搬と処分についてそれぞれの許可業者と「		- 白黒 - 2 L 完成写真程度 - 部 ポケット式程度 - 六切り - 箇所 枚 - フリーアルバム (台紙寸法323×270程度)			・排水用リサイクル硬質塩化ビニル管(REP-V 特記無き限り既存のとい受け金 ・鋼管製樋の防露巻き (・<	物を使用する。			耐動荷重 JIS A 1454によるへこみ試験、残留へこみ試験、滑り性試験、層間剥離強度試験 (発泡層のあるビニルシートのみ) およびキャスター性試験等の試験後異常がない	そ 5	階段滑り止め	#
建設廃棄物処理委託契約書」により書面で委託契約を締結しなければならない。 また、契約締結後は速やかに建設廃棄物処理委託契約書の写しより書面で委託契 約を締結しなければならない。また、契約締結後は速やかに建設廃棄物処理委託		・完成写真の撮影業者は監督職員の承諾する撮影業者とする。	9	ルーフドレイン	・縦とい受け金物の取付け (・図・鋳鉄製			15 視覚障害者用	こと。 〈6.8.2〉	ກ  ຶ	(ノンスリップ)	ビニールタイヤ入り (幅約35mm)   取り付け方法 ・接着工法 ・埋込み工法
契約書の写しを工事監督員に提出しなければならない。 ○産業廃棄物が委託内容どおり処理されたことを確認するものとして、「産業廃棄	②1 設備工事との取合し	施 工 図 設備機器の位置、取り合い等が検討できる施工図を提出して		) アルミニウム製笠木	・縦型 ・横型 部材の種類	〈3. 9. 2〉〈表3. 9. 1〉〈表5. 2. 2〉		床タイル	対 質	他	床目地棒	ステンレスFB (SUS304) t5~6×H12 (20.2.7)   (床仕上げが異なる場合に設ける。但し、建具部は建具表による。)
物管理票(マニフェスト)」を使用しなければならない。また、運搬車両ごとに処 分(中間処理)が済み次第、速やかにA票、B2票、D票の写しを工事監督員に提 出し、最終処分等については、確認出来次第、速やかに確認資料(三票等)の写し	②2 火災保険等	整督職員の承諾を受ける。 エ事目的物及びエ事材料等について、次により保険に付す。 保険の種類 〇 火災保険 建設工事保険			種類 呼称肉厚(mn) 表面処理 ・250形 ・1.6以上 ・A-1種	固定間隔 備 考 固定方法及び間隔 ・隅角部及び突当り部等		16 ビニル幅木	材種 ・軟質 ・液質 ・溶接 (6.8.2) 高さ (mm) ・60 ・75 ・100 厚さ (mm) ・1.5 ・2.0	"   "	鏡表 示	·耐湿鏡 ·耐食鏡 (20.2.9)
を、工事の完了に関係なく、工事監督員に提出するものとする。 ・ ②工事着手前に「再生資源利用促進計画書」及び「再生資源利用計画書」を提出し、 工事監督員の承諾を得ること。	23) その他	株成の怪類 ○ 大火体板 超成上争体板 保険期間 ○ 工事者手から工事目的物引き渡しまで ○ 現場には必ず設計図・見積書・共通仕様書を各1部おいておくこと			· 350形 · 2.0以上 · B - 1種 · B - 2種			20 石こうボード その他ボード	(6,13,2~3×表6,13,1>(表6,13,5) 種類又は記号 種別など 厚さ (mm) 規格番号	ı  °	衣 小	- 衝突防止表示 ステンレス製 H L 仕上げ Φ 3 0 程度 市販品 (20.2.10) ・誘導構識 市販品 (20.2.10) ・変名札: ピクトサイン(男子用・女子用・身障者用)
○竣工検査時までに「再生資源利用促進実施書」及び「再生資源利用実施書」を提出すること		<ul><li>⊙工事のため隣家、通行者、第三者等への損害、補償及び補修は請負者の負担とする。</li><li>⊙近隣に対して着工前に適切なる処置をなし、工事の円滑を計るようにする。</li></ul>	11	防水保証		・ルトシート防水及び合成高分子系ルーフィング		張り	O  けい酸カルシウム板   (繊維強化セメント板)   0.8 F K 又は1.0 F K   12 (不燃)	事 9	点検口	施工箇所 材種 寸法 形式 特記
○引き渡しを要するもの ( ○現場において再利用を図るもの ( ○再生資源化を図るもの		○設計図書に指示ある事項であっても、施工者が適当でないと認めたものは、事前に訂正を申し出て、保員の指示・決定通り施工すること。適当でないと知りつつ施工してはならない。				の日から10年間とし、施工業者との連名の保証 には、メーカー・防水業者が通常定めている期間			天井 ○ 6(不燃) ・12(不燃)			天井 ・
<ul><li>○コンクリート塊 ・アスファルトコンクリート塊 ○建設発生木材 ○金属類 ○ブラ類 ○ガラス関 ・特別管理を課棄物 (図示による)</li></ul>		⊙工事用車輌の出入口には必要に応じ警備員を配置し、通行人や車両への配慮を 十分に行うこと。	12	その他					・グラスウール ガラスクロス (32K) (32K) (32K) (32K) (32K)	10	視覚障害者用	・
7 電気保安技術者 ・適用する ・適用しない <1.3.3>		<ul><li>○周辺に配慮した仮設計画を作成し、係員の承諾を受ける事。</li><li>○工事に必要な申請は請負業者が行う事。</li></ul>					4		額線振り品   ○ 内部用   普通 ・ 9(不燃)		誘導ブロック	色彩   黄色を原則とする  屋内   塩化ビニル製 ・磁器又は炻器質タイル ・レンジコンクリート製  屋外   塩化ビニル製 ・磁器又は炻器質タイル ・レンジコンクリート製
③ 事故報告 〇工事の施工中に事故が発生した場合は、直ちに監督職員に通報すると 〈1.3.10〉 ともに、別に指示する「事故報告書」を指示する期日までに監督職員 に提出する	2 ① 仮囲い	○飲けない ・設ける(・仮囲いの位置及び延長は図示による。) ・仮囲い(・ガードフェンス H= 1.8 m ・ H= m )	5 1	一般事項	改修工法 ・かぶせ工法 ・撤去工法 新規建具周囲の補修方法及び範囲は	⟨5.1.3⟩			(吸音材料) DR 立体 ·12(不燃) 模様 ·15(不燃)	11	鍵箱	形式 (・30組用 ・60組用 ・120組用 ・ )
③ 建築材料等 材料の品質等 (1.4.2) の本工事に使用する材料は、設計図書に定める品質及び性能を有するものとし、そ	1仅 2 危険防止	・門 (・キャスターゲート・パネルゲート) W= 6.0 m×H= 1.8 m ・シート張り	建		見本の作成等 製作・行わない・行	<5. 1. 5>			- 19(不燃) - 19(不燃)	12	くつふきマット	材質 ・塩化ビニル製 (コイル状 ステンレス製受け枠) ・ステンレス製 (受け枠共) ・ビニル製 (ステンレス製受け枠)
の材料にJIS又はJASのマークの表示のある場合を除いて監督職員の承諾を受ける。 特定のものが特配された場合は、設計図書に規定するもの又は、これらと同等 のものとする。ただし、同等のものとする場合は、監督機関の承諾を好る。	□ □ □ □ □ □ □ □ □ □ □ □ □ □ □ □ □ □ □	・金網養生枠・配置しない	改		仮 組 ・行わない ・行 防犯建物部品 ・使用しない ・使	う (建具表による)			GB-R     ・ 15 (不健)       天井・9.5 (準不燃)       ・12.5 (不燃)	13	流し台ユニット	・硬質アルミニウム製(受け枠共)・       ・参考メーカー(       連類     寸法(L= mm) 適用内容
の現場に強人した材料は、種別ごとに整督職員の検査を受ける。 環境への配慮 (1.4.1)	事4工事表示板	○配置する( 日 × 人 = 人日)       ・設置しない	修 6	鋼製軽量建具	簡易気密型ドアセット ※使用する(適用箇所は図示によ				・シージング     壁     ・12.5(準不燃)     JIS A 6901       せっこうボード     天井 ・ 9.5(準不燃)			・流し台     ・     トラップ付       ・コンロ台     ・     パックガード有り
○本工事に使用する材料の選定及び施工に当たっては、「国等による環境物品等の 調達の推進等に関する法律(グリーン購入法)」に留意し、揮発性有機化合物の放	5 足場その他	○設置する (設置枚数 1 枚)			気密性 ・A-3 ・使用しない ・表面処理亜鉛めっ				(せっこうボード製品) 12.5(準不燃) GB-S (の化粧せっこうボード トラバー 天井 © 9.5(不燃) JIS A 6901		W-11. 6	· レンジフード · · · · · · · · · · · · · · · · · · ·
数による健康への影響に配慮する。 〇ホルスアルデヒト代権 使用する材料のホルムアルデヒド仕様は以下のとおりとする。		○内部足場 種別(○脚立,足場板 )   ○外部足場 種別(・A種 ・B種 ・C種 ・D種)   ・防護シートによる養生 (・設ける ・設けない)	事		<ul><li>ビニル被覆鋼板</li><li>カラー鋼板</li></ul>				(せっこうボード製品) チン模様 GB-NC O白 ・黄	14	洗面カウンター	・メラミン樹脂化粧板張り(心材:集成材) ・人工大理石
ホルムアルデヒド放散量 規制対象外 の場合 該当する建築材料		○材料、搬去材等の運搬 (・A種 ・B種 ・C種 ・D種 ・E種) ※足場を設ける場合は、「手すり先行工法等に関するガイドライン(厚生労働省 平成21年4月策定)」によるものとし、設置については「手すり先行工法によ			標準型鋼製軽量建具 標準型鋼製軽量建具の小窓枠, がら				・化粧せっこうボード     木目模様     壁     ・ 9.5(準不燃)     JIS A 6901       (せっこうボード製品)     木目模様	15	その他	奥行寸法 (mm) ・450 ・600 ・
1) JIS及びJASのF☆☆☆☆品 2) 建築基準法施行令第20条の7第4項による国土交通大臣認定品 3) 次の表示のあるJAS適合品		る足場の組立て等に関する基準」及び「働きやすい安心感のある足場に関する基準」によること。	7	木製建具	建具材の加工、組立時の含水率 かまち戸の樹種 かまちは杉上小 ふすまの上張り ・新鳥の子程度	節程度 桟、鏡板は杉無節程度			GB-D (豪格付き) 天井 ・9.5(準不悠)   特殊模様   ・12.5(不悠)			・天井見切り線         ・アルミ既製品 ・ビュル既製品 ・木製 (図示による)           ・ピクチャーレール         ・天井用 ・壁用 (フック数: 個/m)           ・事すり         ・別紙図面による。
a. 非ホルムアルデヒド系接着剤使用 b. 接着剤等で使用 c. 非ホルムアルデヒド系接着剤及びホルムアルデヒドを放散させない材料使用	⑥ 養生	○既存部分の養生 (○行う ・行わない) (2.3.1>     ○既存家具等の養生 (○行う ・行わない)     ・固定家具等の移動 (・行う ・行わない)	8	建具用金物	ふすまの種類 ・戸ふすま	・在来型 ・チップ型 <5.6.2><表5.6.1>			せっこうボードの目地処理 ・継目処理工法 ○突き付けV目地工法 ・突き付け工法 ・ 日透し工法			・カーテン・カーテンレール・天井吊型、壁付型・ ・建物銘板・箱文字 (200×200) 5文字程度
まホルムノルブと「未接着剤及びホルムノルブと「を放放とせない利料な用 d. ホルムフルブと「そ放散させない塗料等使用     e. 非ホルムアルデヒド系接着剤及びホルムアルデヒドを放散させない塗料使用		・既存ブラインド、カーテンの等養生及び保管 (・行う ・行わない) 保管場所 ( )			金物の種類 ・モノロック ・本締り付きモノロック	型 式 製 造 所			・アクリル系シーリング材 ・ジョイントコンパウンド 〈6.13.2〉			2世 例如似
10 室内の空気中 の化学物質濃 (41.6.9) (1.5.9) (1	7 仮設間仕切り	養生の方法 ( ・設けない (2.3.2)<表2.3.1> ・野いる (原子)			・シリンダー有錠 ・シリンダー本締り錠 ・ドアクローザー			22 壁紙張り	(6,14,2)			・郵便受け
度の測定		・設ける(図示) 仮設間仕切等の種別 種別 下地 仕上材(厚さ mm) 充填材 塗装			・フロアヒンジ ・ヒンジクローザー 内蔵	型			・不燃         ・準不燃         ・その他           ・不燃         ・準不燃         ・その他           ・不燃         ・準不燃         ・その他			- 車止め支柱 - 屋外掲示板
- ホルムアルデヒド (濃度指針値 100μg/m3 - 0.05ppm) - スチレン (濃度指針値 20μg/m3 - 0.05ppm) - トルエン (濃度指針値 26μg/m3 - 0.07ppm)		○ A種     ・軽量鉄骨     ○合板(・)     ) 吸音材     ○なし       ・B種     ○木下地     ・石膏ボード(・)     厚き 30 mm     ・片面			・ピボットヒンジ ・レバーハンドル アルミ	JIS表示認証製品		23 タイル張り	タイルの種類 〈6.16.3〉			・フェンス ・門扉
・エチルベンゼン (濃度指針値 3,800μg/m3 · 0.88ppm) ・キシレン (濃度指針値 870μg/m3 · 0.20ppm)		○仮設扉				建具(準標準型共)のドアクローザー、			施工箇所 8技寸法 き じ うわ薬 役物 色 再生料制 備 考 (mm) 磁器 脚器 近畿 施籍 無独 有 無 標準注文 タイル 沿室 床 150角 〇 ・・・・・・・・・・・・・・・・・・・・・・・・・・・・・・・・・・・			・タイヤ止め ・ ・ ・ ・ ・ ・ ・ ・ ・ ・ ・ ・ ・ ・ ・ ・ ・ ・ ・
・バラジクロロベンゼン (濃度指針値 240μg/m3・0.04ppm) ・濃定する室等:( ) ・接取方法:吸引方式又は拡散方式とし、拡散方式では8時間採取する。	8 監督職員事務所	○設けない (請負者事務所に打合せ会議室を確保する)			マスターキーの作成 ・要				浴室 壁   100角   ・ 〇 ・ ・ ・ ・ ・ ・ ・ ・ ・ ・ ・ ・ ・ ・ ・ ・ ・			・グレーチング - 遊具
- 測定結果等報告書の提出 次の事項を記載した報告書を2部提出する。 - 測定結果	9 工事用水	(請負者事務所と同様 ・ 引 ・ 合) (備品 ) 構内既存の施設 ・利用できない	15	ガラス		建築基準法に基づく耐風圧性能を有すること。			内装タイルの工法			・
・試料採取時の状況(気温・湿度(室外・室内)、天候、風の状況、日射進入状況、 測定年月日・時間、窓の開閉状況、機械換気量、工事完成時から測定日までの日数)	10 工事用電力	・ やかい できる (〇有債 ・無債) 横内既存の施設 ・ 利用できる (〇有債 ・無債)			ガラスの留め材 ・シーリング ・ガスケット (	可動アルミ建具に限る)			・技術内域や - 北上田内			·
・ 試料採取方法、測定方法、使用した測定機器 ・ 測定対象物質が指針値を超える濃度で検出された場合は、引渡は受けない。 ・ 総揮発性有機化名物の測定	① 工事用通路	○利用できる(○有債 ・無債) ・溶接などの消費電力の大きな機器を除く ・指定しない ○指定する(図示)				法の認定を受けたシーリング材とする。 1>による。ただし強化ガラス、合わせガラス・ス						
測定方法。測定物理及び測定か所等については、末尾に定める総構発性有機化合 物測定性株書による。 ・ 室内VOC濃度の測定結果に関する書面の当該施設への提示については、施設管	12 その他の仮設	○その他必要に応じ対応のこと。 ・		I Zab	複層ガラスの保証期間は引き渡し日	る。  から10年間とし、メーカー保証書を提出する。						
・ 至内ツ ひと歳後が成た初末に関する音曲の自然危欲への技术については、危欲官理者に依頼する 理者に依頼する ① 特別な材料の工法 「改修標準仕様書」及び「標準仕様書」に記載されていない特別な材料の工法は、	[3] その他	<ul><li>○騒音の発生する工事は、原則上日祝に行なわないこと。但し、施設担当者との 協議しだいでは工事可能とする。</li><li>○工事上撤去、移設を要する軽微なものは、本工事の範囲とする。</li></ul>		その他	飛散防止フィルム貼							
当該製品の指定工法とする。		⊙工事施工にあたり、付近住民・通行人・工作物に損害を与えないよう必要な保護 設備を計画し係員及び各関係人の承諾を得て施工する。万一損害を与えた場合										
		は速やかに応急手当、復旧しこれに要した費用は請負者の負担とする。 〇その他図示及び現場指示事項による。 ・										
		1.		<u> </u>	<u>'</u>						<u> </u>	
						平成27年度 鴨川小学校校 改修工事	舎 ホ -	ール天井ほか	図面名 建築改修工事特記仕様書 検 縮 尺 印			No. $\frac{27.04.06}{A-01-1}$
									ME			ン図売主記約日はA2印刷の場合の約日にする

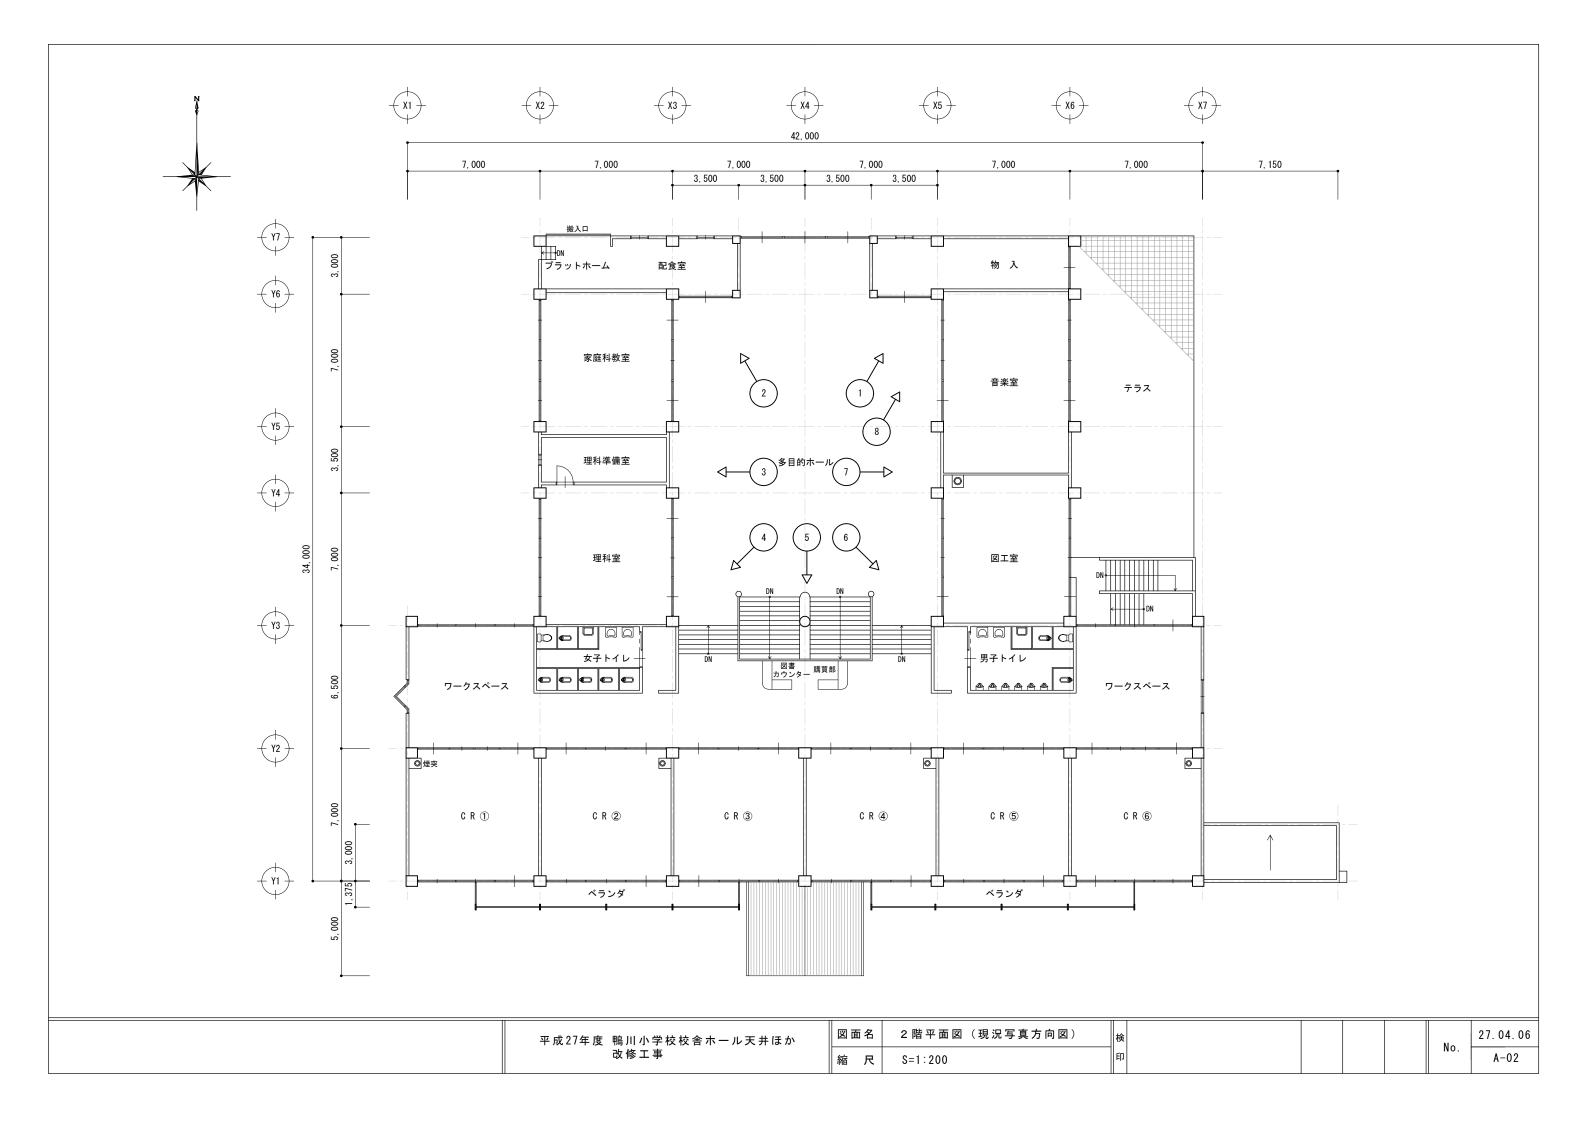

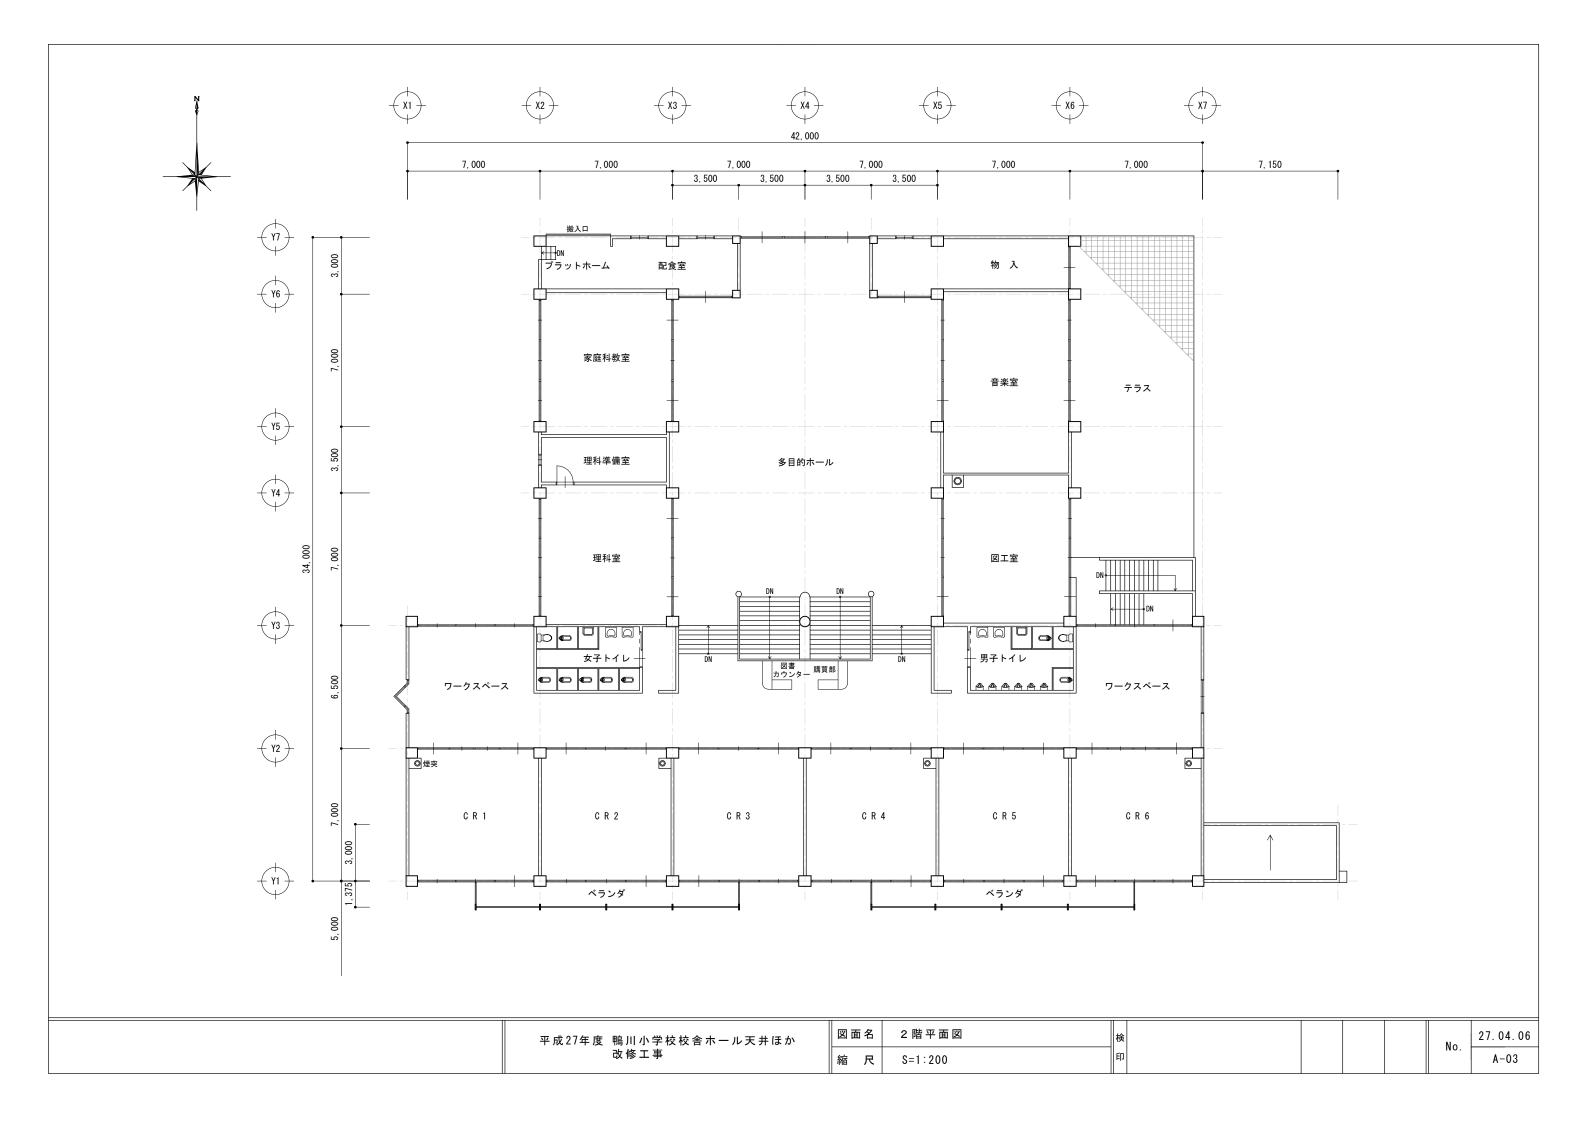

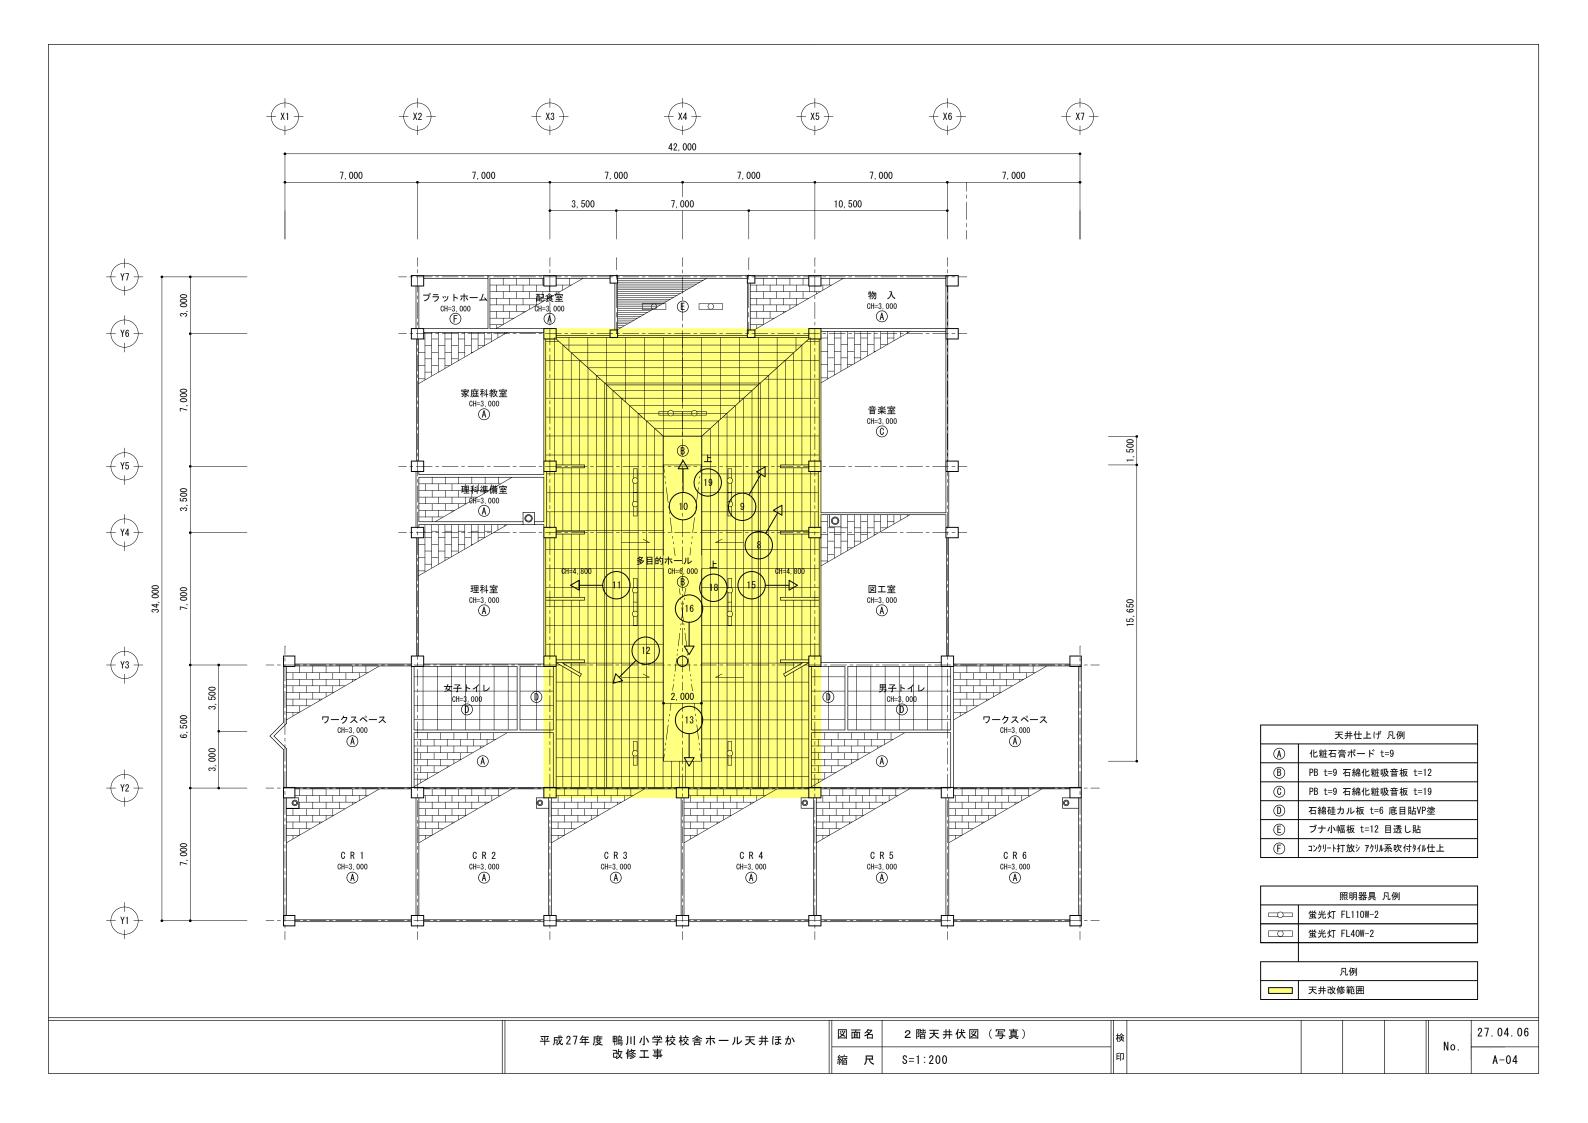

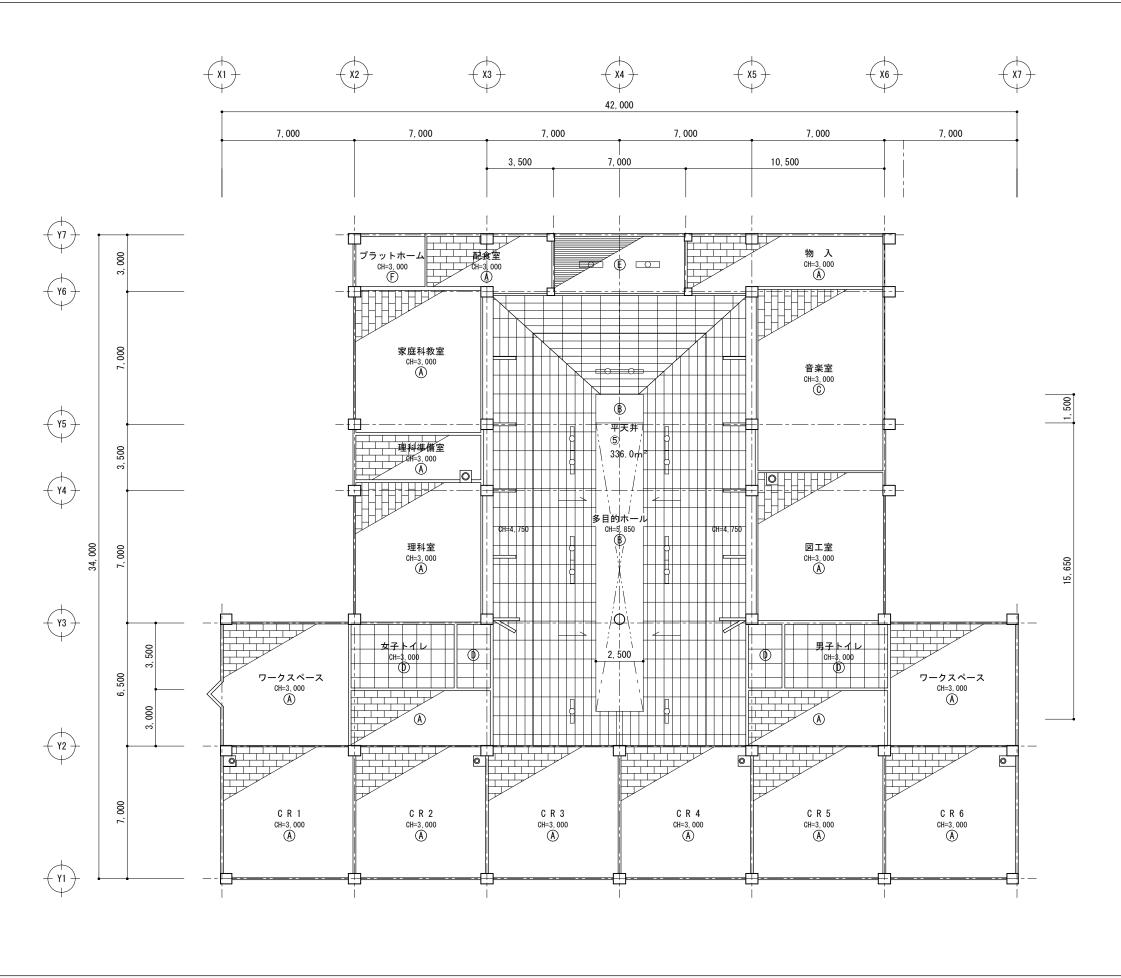


	天井仕上げ 凡例						
A 化粧石膏ボード t=9							
B	PB t=9 石綿化粧吸音板 t=12						
©	PB t=9 石綿化粧吸音板 t=19						
(D)	石綿硅カル板 t=6 底目貼VP塗						
E	ブナ小幅板 t=12 目透し貼						
(F)	コンクリート打放シ アクリル系吹付タイル仕上						


照明器具 凡例
蛍光灯 FL110W-2
蛍光灯 FL40W-2


平成27年度 鴨川小学校校舎ホール天井ほか 改修工事


図面	百名	2 階天井伏図	
縮	尺	S=1:200	

No. 27. 04. 06 A-05

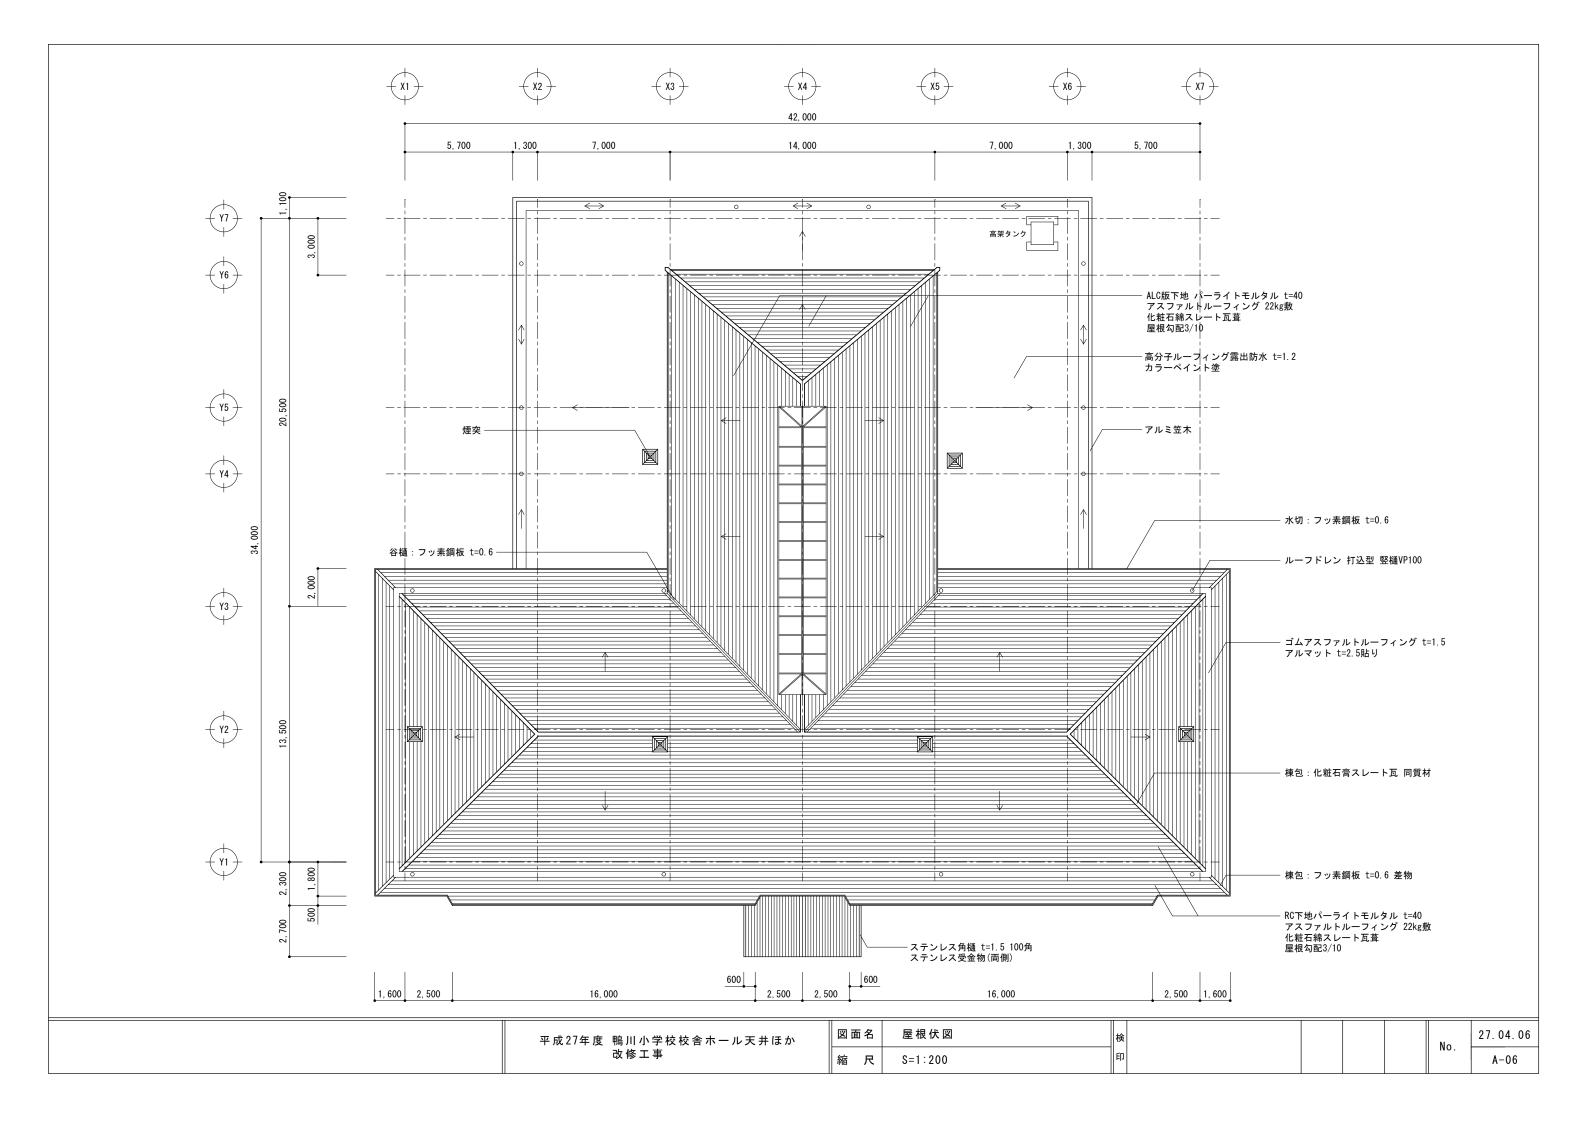


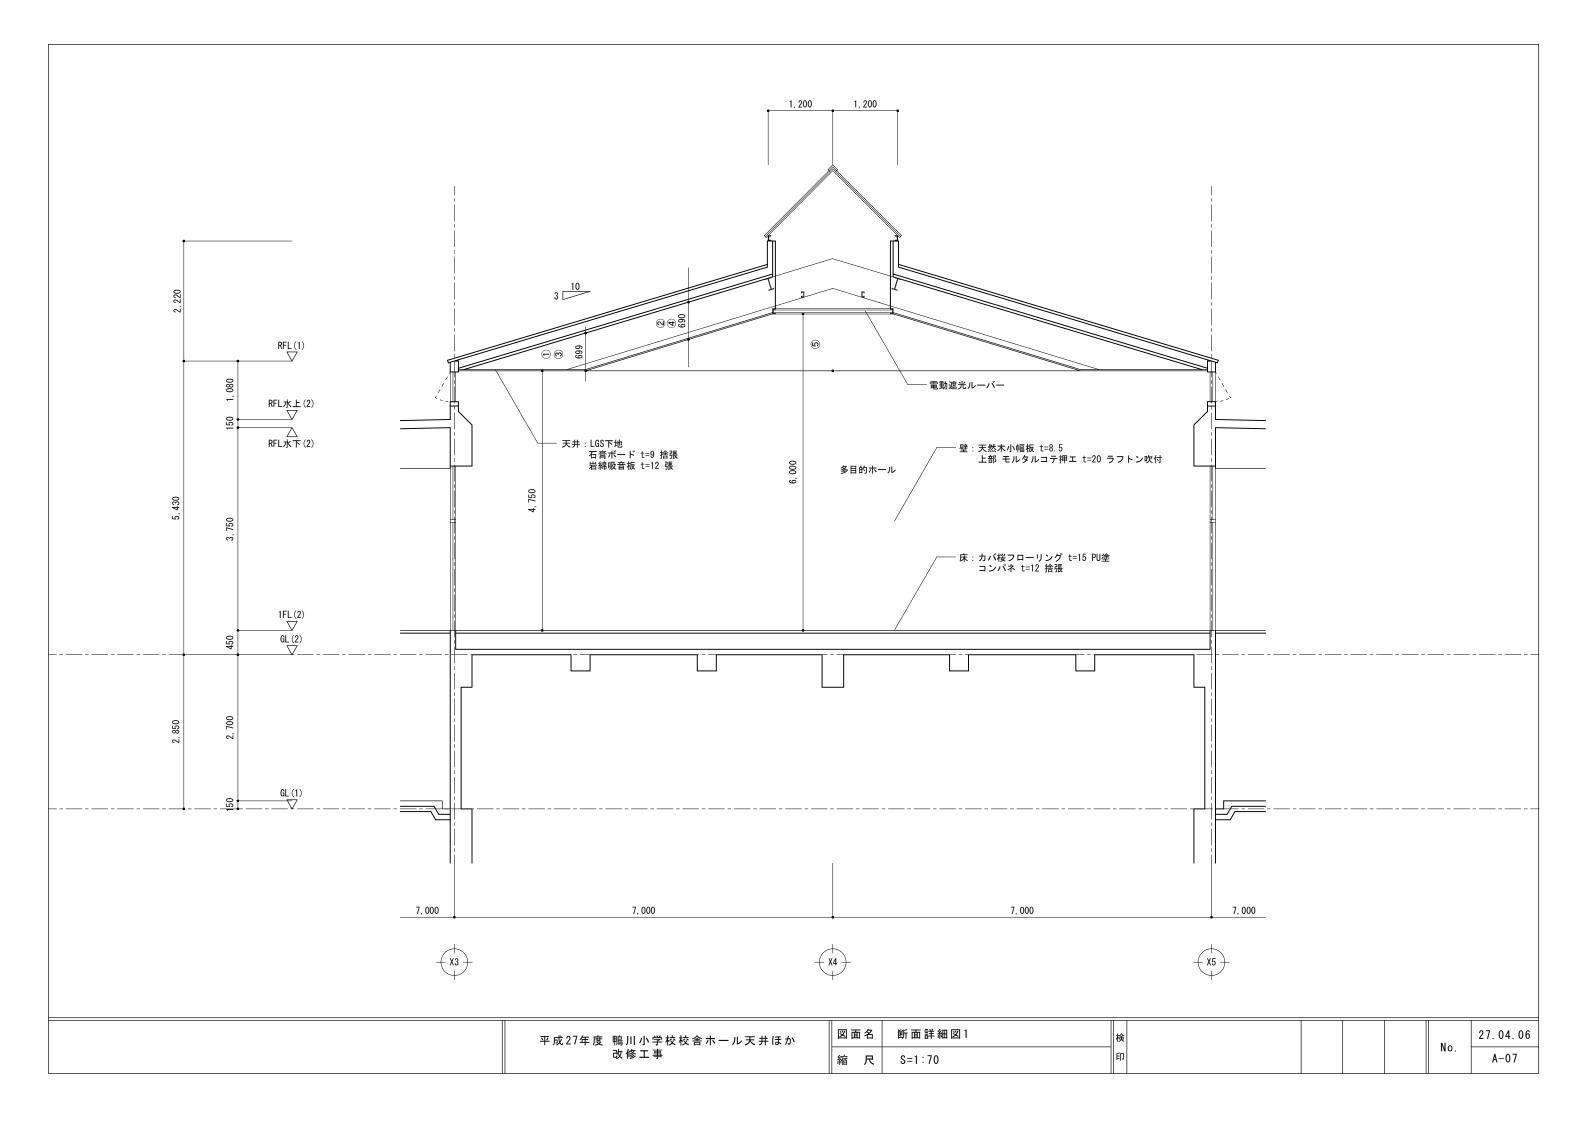

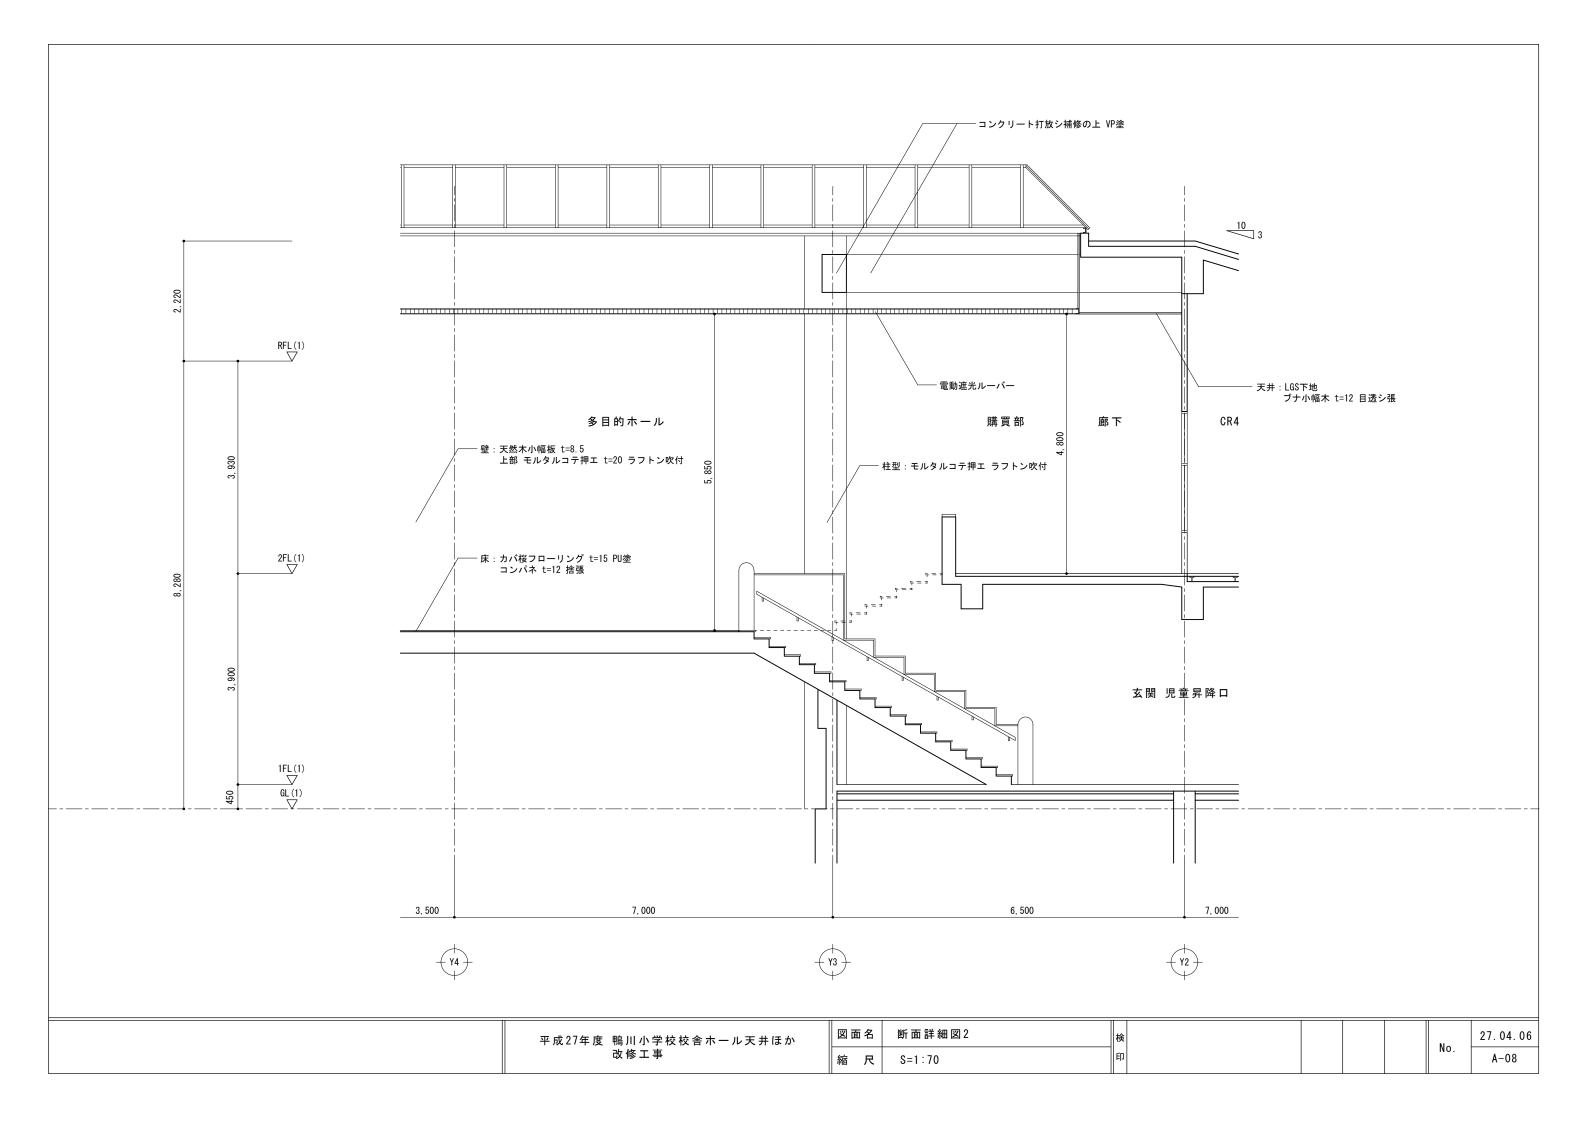

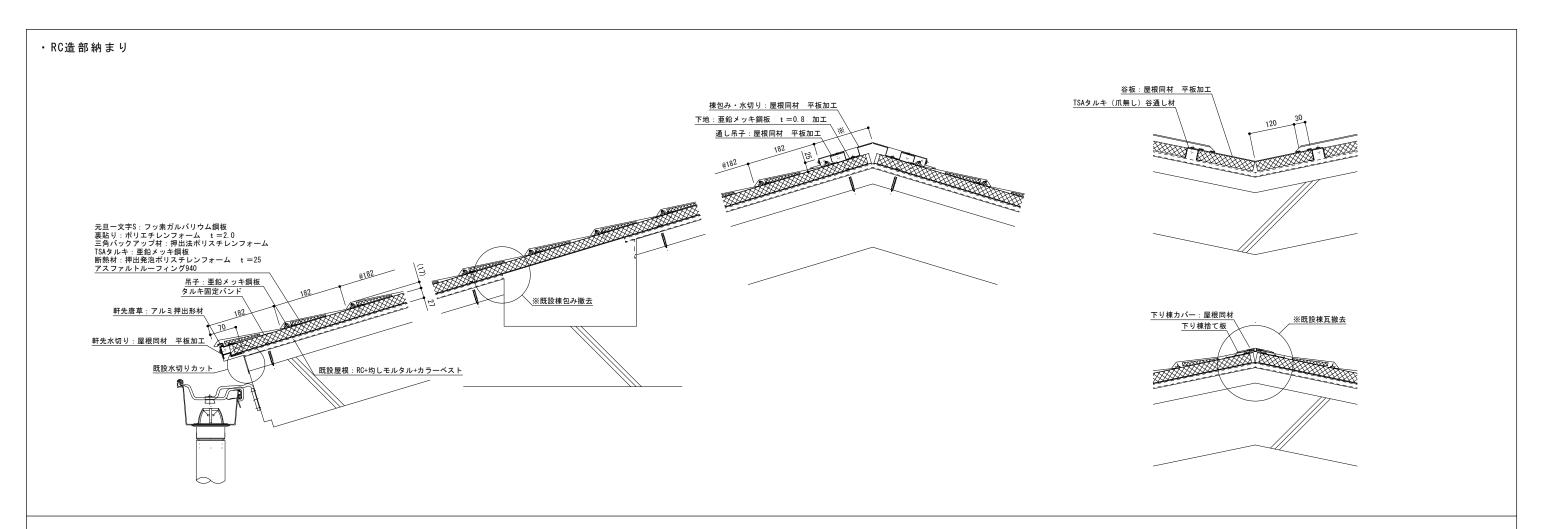

## ・煙突廻り納まり

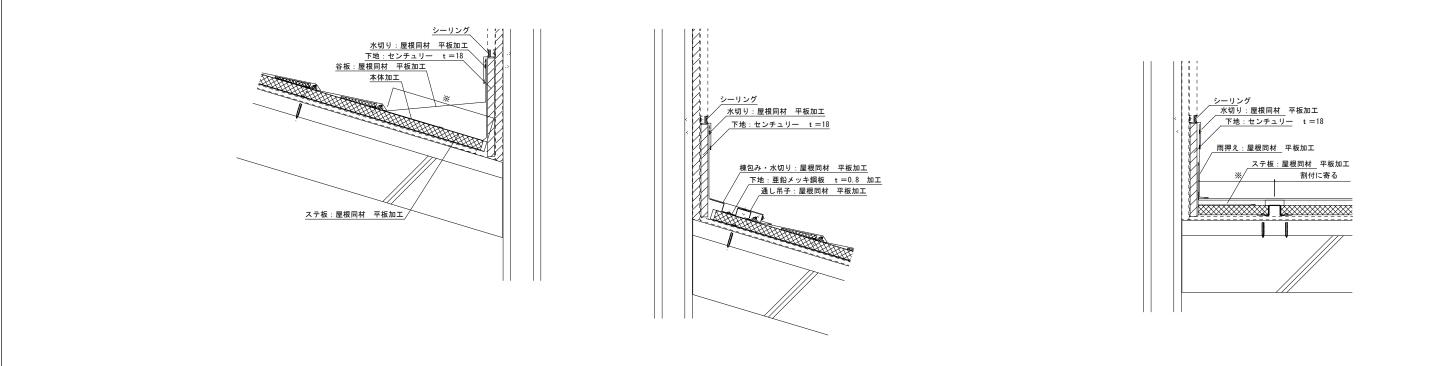

平成27年度 鴨川小学校校舎ホール天井ほか

改修工事

図面名

縮尺

天井詳細図1


S=1:10

27.04.06

A - 09

No.

S造部納まり 棟包み・水切り:屋根同材 平板加工 下地:亜鉛メッキ鋼板 t=0.8 加工 通し吊子:屋根同材 平板加工 元旦一文字S:フッ素ガルバリウム鋼板 裏貼り:ポリエチレンフォーム t = 2.0 三角パックアップ材:押出法ポリスチレンフォーム アスファルトルーフィング940 野地板:複合板(センチュリーt18+断熱材t25) 吊子:亜鉛メッキ鋼板 既設トップライト枠 ※ガラス撤去 棟包み・水切り:屋根同材 平板加工 下地:亜鉛メッキ鋼板 t=0.8 加工 元旦一文字S:フッ素ガルパリウム鋼板 裏貼り:ポリエチレンフォーム t =2.0 三角パックアップ材:押出法ポリスチレンフォーム アスファルトルーフィング940 野地板:複合板(センチュリーt18+断熱材t25) 腰折れ部補強下地:亜鉛メッキ鋼板 t=0.8 加工 既設アルミサッシ 本体加工 吊子:亜鉛メッキ鋼板 本体カット 既設トップライト枠 ※ガラス撤去 壁下部見切:屋根同材 平板加工 ステ板:屋根同材 平板加工 吊子:亜鉛メッキ鋼板 既設立上り:カラーベスト タルキ固定バンド TSAタルキ:亜鉛メッキ鋼板 棟包み・水切り:屋根同材 平板加工 下地:亜鉛メッキ鋼板 t=0.8 加工 割付による 腰折れ部補強下地:亜鉛メッキ鋼板 t=0.8 加工 既設アルミサッシ 本体加工 棟包み・水切り:屋根同材 平板加工 下地:亜鉛メッキ鋼板 t=0.8 加工 元旦一文字S:フッ素ガルバリウム鋼板 裏貼り:ポリエチレンフォーム t = 2.0 三角パックアップ村:押出法ポリスチレンフォーム アスファルトルーフィング940 TSAタルキ:亜鉛メッキ鋼板 断熱材:押出発泡ポリスチレンフォーム t = 25 ※既設棟瓦撤去 \ITハンガー ALC用固定金具 通し吊子:屋根同材 平板加工 ──、 、
既設屋根:ALC+均しモルタル+カラーベスト 既設立上り:カラーベスト 唐草:亜鉛メッキ鋼板 t=0.8 加工 28 棟包み・水切り:屋根同材 平板加工 下地:亜鉛メッキ鋼板 t=0.8 加工 通し吊子:屋根同材 平板加工 元旦一文字S:フッ素ガルパリウム鋼板 裏貼り:ポリエチレンフォーム t=2.0 三角パックアップ材:押出法ポリスチレンフォーム アスファルトルーフィング940 TSAタルキ:亜鉛メッキ鋼板 タルキ固定バンド ALC用押え金具 断熱材:押出発泡ポリスチレンフォーム t=25 吊子:亜鉛メッキ鋼板 タルキ固定バンド ALC用押え金具 軒先唐草:アルミ押出形材 軒先水切り:屋根同材 平板加工 <u>∐ハンガー</u> 、既設屋根:ALC+均しモルタル+カラーベスト <u>∐ハンガー</u> 図面名 天井詳細図2 27.04.06 平成27年度 鴨川小学校校舎ホール天井ほか No. 改修工事 縮尺 S=1:10 A - 10

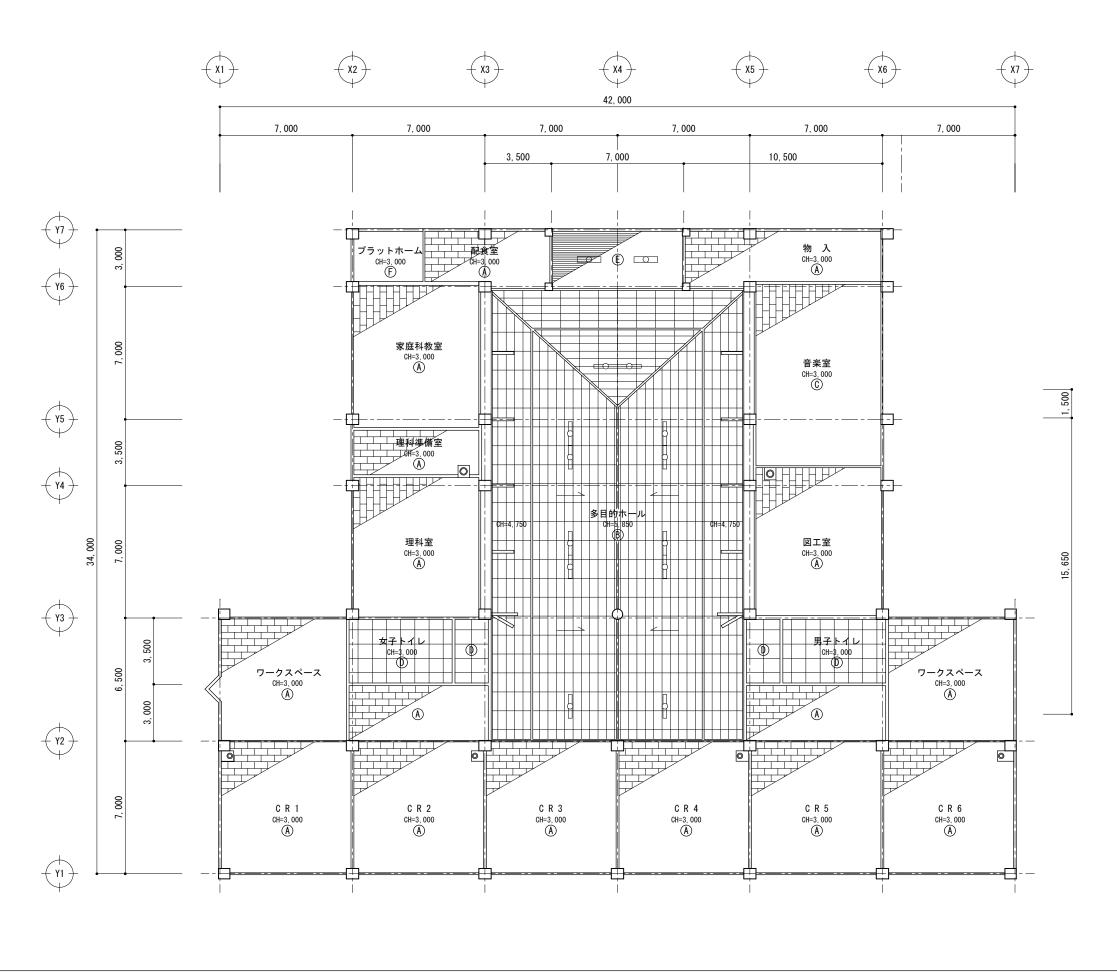

	天井仕上げ 凡例
A	化粧石膏ボード t=9
B	PB t=9 石綿化粧吸音板 t=12
©	PB t=9 石綿化粧吸音板 t=19
(D)	石綿硅カル板 t=6 底目貼VP塗
E	ブナ小幅板 t=12 目透し貼
(F)	コンクリート打放シ アクリル系吹付タイル仕上

	照明器具 凡例
В	蛍光灯 FL110W-2
	蛍光灯 FL40W-2


平成27年度 鴨川小学校校舎ホール天井ほか 改修工事

図面名	i	計画 2階天井伏図	柞
縮反	1	S=1:200	E

27.04.06 No.

A-11



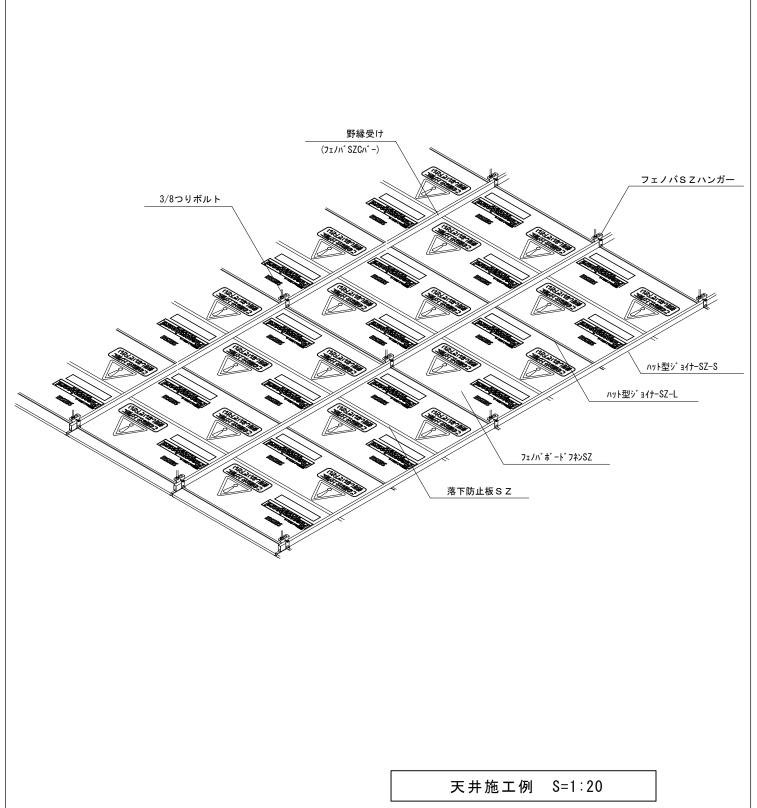


部材一覧 S=1:6


※詳細納まりは施工図作成により係員と協議


平成27年度 鴨川小学校校舎ホール天井ほか 改修工事

図面名	標 準 図 1	検	
縮尺	S=1:10 1:20	印	

No. 27. 04. 06 A-12

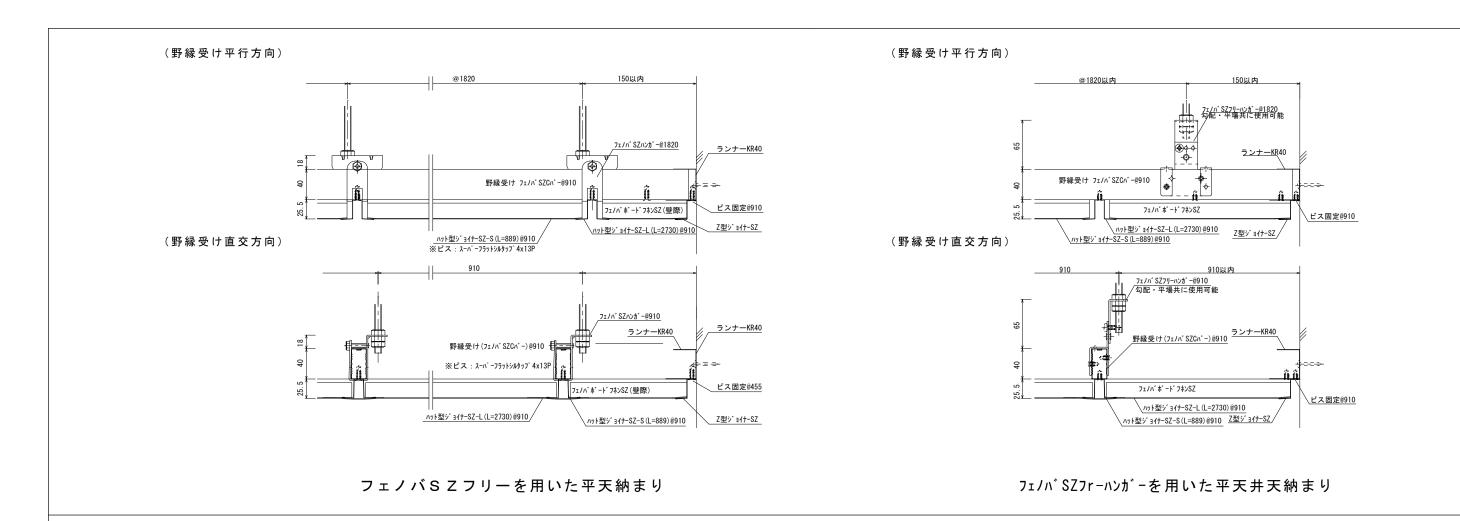

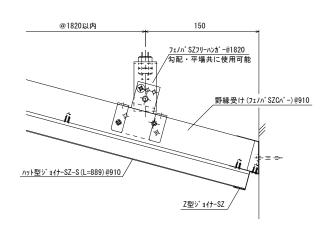


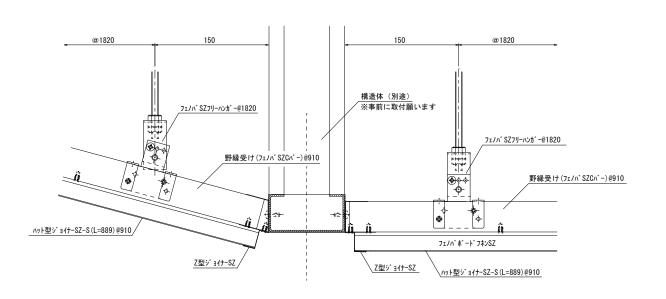



勾配-平天井取合い① (構造体拘束納まり)

※詳細納まりは施工図作成により係員と協議


平成27年度 鴨川小学校校舎ホール天井ほか	図面名	標準図 2	h	検				No-	27. 04. 06
改修工事	縮尺	S=1:5	F	印		NO	A-13		

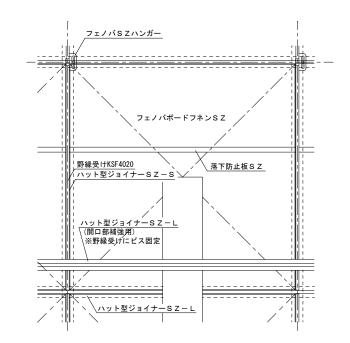

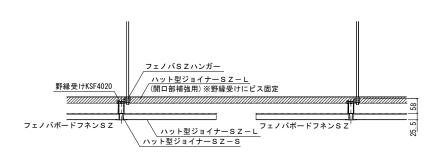


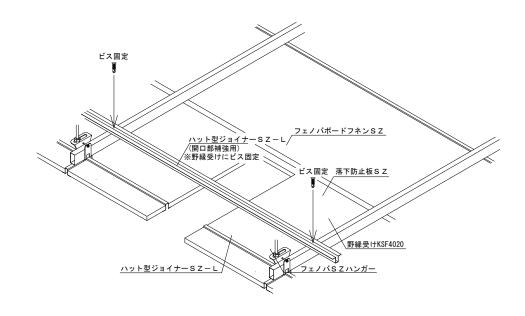

ハット型ジョイナーSZカット部分補強方法 S=1:15

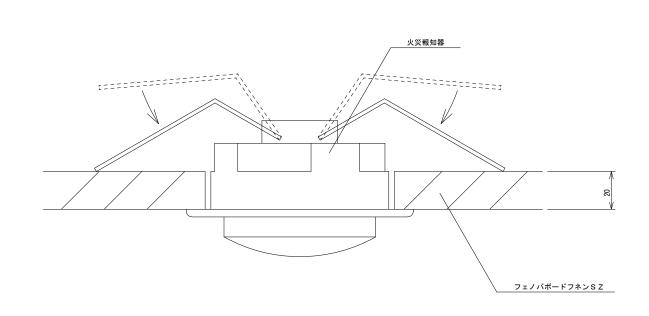

火災報知器納まり図 S=1:2

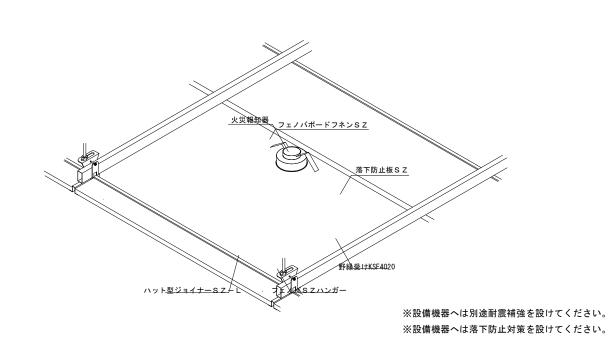

火災報知器納まり図 S=1:15

※詳細納まりは施工図作成により係員と協議

平成27年度 鴨川小学校校舎ホール天井ほか 改修工事

図面名	標準図3	検
縮尺	S=1:5	印

No. 27. 04. 06

工事名称 : 鴨川小学校校舎ホール天井ほか改修工事	特記事項		凡例 ————————————————————————————————————			
事場所 : 別紙による	機 材 設備機材等は指定品、もしくは同等品以上とす	る。但し同等品以上とする場合は、係員の承諾を受ける。		電灯盤	別図参照	既設
事種目	電力 水 本工事に必要な工事用電力、水 及び諸手続き	、申請などの費用は全て請負業者の負担とする。				
1. 電灯 設備工事 1式 -	色彩の指示 係員の指示に依る。 			照明器具	別図参照	
2. 火災報知 設備工事 1式	電 線 特記なきものは、600V耐燃性ポリエチレン	絶縁電線(EM-IE/F)とする。	•	埋込スイッチ	大角型 1 P 1 5 A	既設
	電 線 管 特記なきものは、合成樹脂可とう電線管(PF	) とする。				
優先順位 (設計図書の優先順位は下記による。)	配線 器具 大角型、 新金属プレート		<u> </u>	感知器	光電式スポット型 2種	
(1) 現場説明書、質疑回答書 (2) 特記仕様書 (3) 設計図 (4) 標準仕様書	呼 び 線 空配管には1.2 mm以上の被覆鉄線を挿入し	、行先表示札を取付のこと。				
(5) 上記いずれも記載なき場合、不明の場合は係員の指示による。	塗 装 指定色塗装(2回塗)とする。					
	支 持 材 屋外での配管支持材、ビス等は、原則としてス	テンレス製とする。				
工事仕様	·					
1. 電気設備技術基準 2. 電力会社内線規程 3. 建築基準法・消防法						
4. 国土交通省大臣官房官庁営繕部「公共建築改修工事標準仕核書(電気設備工事編)」(最新版)	共通仕様					
5. 国土交通省大臣官房官庁営繕部「公共建築設備工事標準図(電気設備工事編)」(最新版)	- 廃棄物の処理					
6. 各諸官庁規則	産業廃棄物は法令に従い適切に処理し工事ごとにマニュフェストで管理	すること。A・B2・E(D)票のコピーを提出すると				
	ともに、集計表を作成すること。以下の廃棄物はそれぞれの指示に従う					
	1. PCB使用機器					
一般事項	搬去品にPCB使用機器がある場合は監督員が指示する方法で現場に一	時保管すること。				
1. 設計図書(現場説明書・質疑回答含む)に明記ない場合又は質疑が生じた時は係員と協議しその指示に従うこと。	2. イオン化式感知器					
2. 工事施工に、必要な官公庁への手続き申請は速やかに行い、それに伴う費用は請負業者の負担とする。		害の防止に関する法律」に基づき、感知器の製造者に送付すること。	<del></del>			
3. 施工済みの部分・未使用機器材料で損傷 又は汚染の恐れのあるものは、適切な方法で養生を行うこと。	要造者が現存しない場合は(社)日本アイソトープ協会へ送付すること	。(アイソトープ部業務2課)				
4. 施工に先立ち関係工事業者と打合の上、工程表を作成し係員の承諾を受けること。			<del></del>			
5. 施工図・機器製作書・製作仕様書・見本等は速やかに提出し承認後、施工・製作のこと。						
6. 係員が指示した事項 又は協議した事項については記録し係員に提出する。尚係員が施工が適切な事を証明する						
必要があると認め指示した場合は、工事写真・見本・試験成績表等を提出のこと。						
7. 工事が完成した時は係員立会の上、各種試験・検査を行い関係官庁の検査合格を以て竣工とする。						
8. 防火区画等の貫通			-			
消防法による区画 (共住区画) 貴適処理については、(財) 日本消防設備安全センター評定による事。						
建築基準法による区画貫通処理については、 国土交通大臣認定工法による事。						
9. 提出書類						
<b>竣工時に於いて、下記の書類・図面等を提出すること。</b>						
1) 工事写真 1部 2) 竣工図(製本) 原寸1部 A 3縮小版2部	メーカーリスト					
3) 完成図書(内容は下記のとおり) 2部	電線ケーブル	JIS・JCS規格品				
①機器取扱説明書及び保証書 ②各種試験成績書 ③機器完成図	銅製電線管、付属品	JIS規格品				
④予備品・消耗品リスト ⑤官公庁等届出書類 ⑥マニフェストの写し	合成樹脂電線管、付属品 (可とう管、波付管含む)	JIS規格品				
	配線器具	JIS規格品				
	配分電盤、端子盤、分配器函 [国土交通省仕様]	かわでん、河村電器産業、下平電機製作所、ダイシン電機、大日製作所	「、東芝ライテック、内外電機、日東工業、 「	パナソニック		
	照明器具	岩崎電気、遠藤照明、オーデリック、コイト工業、大光電機、東芝ラィ	ー テック、NECライテイング、GSユアサ			
		日立、パナソニック、三菱電機照明、ヤマギワ、山田照明				
	自動火災報知設備、ガス漏れ警報設備、防火扉制御機器	沖電気防災、LIXILニッタン、能美防災、ホーチキ、パナソニック	,			

図	面名	特記仕様書	1
縮	尺	NON	E

